

T O R U Ń , UL. CHROBREGO 85
TEL/FAX. 056 / 651 91 86
KOM. 0 606 673 857
NIP 956-10-01-504

PROJEKT BUDOWLANY

NAZWA OBIEKTU			
PROJEKT KŁADKI DLA PIESZYCH NAD ROWEM MELIORACYJNYM			
ADRES OBIEKTU			
ZELGNO gm. CHEŁMŻA działka nr 211			
INWESTOR			
GMINA CHEŁMŻA 87 – 140 Chelmża , ul. Wodna 2			
BRANŻA			
urbanistyka, konstrukcja , architektura zieleni			
zakres projektu	Projektant	Uprawnienia	Podpis
architektura	arch. Elżbieta Grochocka	229/TO/87-88	
konstrukcja	mgr inż. Robert Taratuta	7131/18/ 2002	
arch. krajobrazu	mgr inż. Monika Borkowska		

DATA OPRACOWANIA : listopad 2007 r.

Spis zawartości

1. Strona tytułowa	str. 1
2. Spis zawartości	str.2
3. Zaświadczenie o przynależności do Izby Architektów arch.Elżbiety Grochockiej	str.3
4. Decyzja o stwierdzeniu przygotowania zawodowego arch.E.Grochockiej	str.4-5
5. Zaświadczenie o przynależności do Izby Architektów arch.Anny Szulc	str.6
6. Decyzja o stwierdzeniu przygotowania zawodowego arch.Anna Szulc	str.7-8
7. Zaświadczenie o przynależności do Izby Robert Taratuta	str.9
8. Decyzja o stwierdzeniu przygotowania zawodowego Robert Taratuta	str.10
9. Oświadczenie projektanta i sprawdzającego o sporządzeniu projektu zgodnie z przepisami	str.11-13
10. Decyzja nr 3/2004 o ustaleniu lokalizacji celu publicznego	str.14-17
11. Opis techniczny	str.18-20
12. BIOZ	str.21-22
13. Projekt zagospodarowania mostku	str. 23
14. Rysunki :	
- widok boczny / podłużny /	rys.nr 1
- przekrój przez mostek	rys.nr 2
- szczegół kładki	rys.nr 3
- szczegół kładki	rys.nr 4
- szczegół do poz.1.0 + zestawienie stali	rys.nr 5
- szczegół do poz.1.1 + zestawienie stali	rys.nr 6
- stopa F1	rys.nr 7
15.Strona tytułowa do projektu szaty roślinnej	str. 24
16.Spis treści od 1 – 5	str. 25-28



IZBA ARCHITEKTÓW
RZECZYPOSPOLITEJ POLSKIEJ

KUJAWSKO-POMORSKA OKRĘGOWA IZBA ARCHITEKTÓW

Bydgoszcz, dnia 16.04.2007 r

ZAŚWIADCZENIE

Zaświadcza się, że Pani **Elżbieta Grochocka**-----
posiadająca uprawnienia do pełnienia samodzielnych funkcji technicznych -----
w budownictwie w specjalności architektonicznej bez ograniczeń UAN-IV/8346/229/TO/87-88 -----
wydane przez **Urząd Wojewódzki w Toruniu** , dnia **07 czerwca 1988 r**-----
jest wpisana na listę członków Kujawsko-Pomorskiej Okręgowej Izby Architektów -----
pod numerem **KP-0139** -----
Zaświadczenie ważne jest do dnia 14 kwietnia 2008 r -----



PRZEWODNICZĄCY
KUJAWSKO-POMORSKIEJ
OKRĘGOWEJ IZBY ARCHITEKTÓW

Andrzej Malingowski

za zgodność z oryginałem

data *11.07* podpis *[signature]*

URZĄD WOJEWÓDZKI
Biuro Planowania i Nadzoru Budowlanego

Biuro Planowania i Nadzoru Budowlanego

(pieczęć)

Forma

1988-06-07

dnia

19

Nr U.N-IV/8346/229/TC/87-88

DECYZJA O STWIERDZENIU PRZYGOTOWANIA ZAWODOWEGO do pełnienia samodzielnych funkcji technicznych w budownictwie

Na podstawie § 4 ust. 1 i 2, § 7 i § 13 ust. 1 pkt 1 lit.

rozporządzenia Ministra Gospodarki Terenowej i Ochrony Środowiska z dnia 20 lutego 1975
w sprawie samodzielnych funkcji technicznych w budownictwie (Dz.U. Nr 8, poz. 46) stwierdza się, że

Obywatel (ka)

ELIBIET GROCIOCKA

(imię i nazwisko)

mgr inż. architekt

(tytuł naukowy - zawodowy)

urodzony (a) dnia 7 kwietnia 1952 r. w Białymostku

posiada przygotowanie zawodowe upoważniające do wykonywania samodzielnej funkcji

projektanta

(rodzaj funkcji)

w specjalności

architektonicznej

(rodzaj specjalności techniczno-budowlanej)

w zakresie

(specjalizacja zawodowa)

MA-BUA/14

CWD MA-BUA-14 zam. 10087-Kw-W-76 WDA zam. 213-K1 50.000 piśm. 71g

Za zgodność z oryginałem

data 11.07 podpis



IZBA ARCHITEKTÓW
RZECZYPOSPOLITEJ POLSKIEJ

KUJAWSKO-POMORSKA OKRĘGOWA IZBA ARCHITEKTÓW

Bydgoszcz, dnia 22.10.2007 r

Z A Ś W I A D C Z E N I E

Zaświadcza się, że Pani **Anna Szulc**-----
posiadająca uprawnienia do pełnienia samodzielnych funkcji technicznych -----
w budownictwie w specjalności architektonicznej bez ograniczeń **UAN-IV/8346/126/TO/88** -----
wydane przez **Urząd Wojewódzki w Toruniu**, dnia **30 września 1988 r**-----
jest wpisana na listę członków Kujawsko-Pomorskiej Okręgowej Izby Architektów -----
pod numerem **KP-0053** -----
Zaświadczenie ważne jest do dnia 31 marca 2008 r -----

PRZEWODNICZĄCY
KUJAWSKO-POMORSKIEJ
OKRĘGOWEJ RADY IZBY ARCHITEKTÓW

Andrzej Malingowski

Zgodność z oryginałem

Dnia 11.01

Podpis Andrzej Malingowski

(pieczęć)

Nr UAN-IV/8346/126/TC/88

DECYZJA O STWIERDZENIU PRZYGOTOWANIA ZAWODOWEGO
do pełnienia samodzielnych funkcji technicznych w budownictwie

Na podstawie § 4 ust. 1 i 2, § 7 i § 13 ust. 1 pkt 1 lit. -

rozporządzenia Ministra Gospodarki Terenowej i Ochrony Środowiska z dnia 29 lutego 1975 r.
w sprawie samodzielnych funkcji technicznych w budownictwie (Dz.U. Nr 8, poz. 46) stwierdza się, że:

Obywatel (ka) ANNA SZULC

(imię i nazwisko)

mgr inż. architekt

(tytuł naukowy - zawodowy)

urodzony (a) dnia 2 lutego 1959 r. w Elblągu

posiada przygotowanie zawodowe upoważniające do wykonywania samodzielnej funkcji

projektanta

(rodzaj funkcji)

w specjalności architektonicznej

(rodzaj specjalności techniczno-budowlanej)

w zakresie J.W.

(specjalizacja zawodowa)

MA-BUA/14

CWD MA-BUA-14 zam. 10087-KW-W-70 WDA zam. 213-KI 50,000 plim. 71g

Za zgodność z oryginałem

Dnia mgr inż. arch. Elżbieta Brochocka

upr. Nr UAN-IV/8346/224/TO/87-88

Podpis: KPOIA Nr KR-2439...


ul. Dekarta 15B/23 tel. 82-314-65

87-100 TORUŃ

Za zgodność z oryginałem

Dnia 11.09.

Podpis: Jolanta Sankow

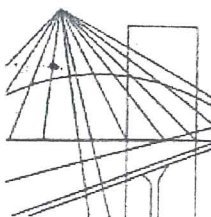

P O L S K A
I Z B A
INŻYNIERÓW
BUDOWNICTWA

Bydgoszcz 2007-11-21

(miejscowość, data)

Zaświadczenie

Pan/Pani **TARATUTA ROBERT**

miejsce zamieszkania

87-100 TORUŃ

ul. WITOSA 4C/34

jest członkiem Kujawsko-Pomorskiej

Okręgowej Izby Inżynierów Budownictwa

o numerze ewidencyjnym

KUP/BO/2567/01

i posiada wymagane ubezpieczenie od odpowiedzialności
cywilnej.

Niniejsze zaświadczenie jest ważne od dnia 2008-01-01

Za zgodność z oryginałem

mgr inż. arch. Elżbieta Grodzicka
upr. Nr UAN-IV/8346/229/TO/87-88
KPDIA Nr KP-0139

do dnia 2008-12-31

data..... podpis.....

ul. Chrobrego 85 tel. 606 673 857
87-100 TORUŃ


KUJAWSKO-POMORSKA OKRĘGOWA
IZBA INŻYNIERÓW BUDOWNICTWA
W BYDGOSZCZY

85-030 BYDGOSZCZ, ul. B. Rumińskiego 6
tel. 052 366 70 50 • fax 052 366 70 59

PRZEWODNICZĄCY
RADY OKRĘGOWEJ IZBY

mgr inż. Andrzej Mielniczek

(pieczęć i podpis przewodniczącego)

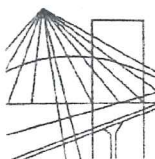

P O L S K A
I Z B A
I N Ż Y N I E R Ó W
B U D O W N I C T W A

Bydgoszcz 2006-12-06

(miejscowość, data)

Zaświadczenie

Pan/Pani **TARATUTA ROBERT**

miejsce zamieszkania

87-100 TORUŃ

ul. WITOSA 4C/34

jest członkiem Kujawsko-Pomorskiej

Okręgowej Izby Inżynierów Budownictwa

o numerze ewidencyjnym

KUP/BO/2567/01

i posiada wymagane ubezpieczenie od odpowiedzialności
cywilnej.

Niniejsze zaświadczenie jest ważne od dnia 2007-01-01

do dnia 2007-12-31

KUJAWSKO-POMORSKA OKRĘGOWA
IZBA INŻYNIERÓW BUDOWNICTWA
w BYDGOSZCZY
45-010 BYDGOSZCZ, ul. Ś. Augusta 5
tel. 66 77 71 60, 64 71 60 00 w. 256
fax 66 77 71 60

PRZEWODNICZĄCY
RADY OKRĘGOWEJ IZBY
mgr inż. *Andrzej Mysławiec*
(pieczęć i podpis przewodniczącego)

Za zgodność z oryginałem

data *16.01.07* podpis *[signature]*



Toruń, dnia 11 grudnia 2002r.

Wojewoda Kujawsko - Pomorski

Nr ewid. WRR-DT/7131/18/2002

DECYZJA NR 54/2002

Na podstawie art.13 ust.1, pkt 1, art.14 ust.1 pkt 2 ustawy z dnia 7 lipca 1994 r. - Prawo budowlane (jednolity tekst Dz.U. z 2000 r. Nr 106, poz. 1126 z późn.zm.) oraz § 4 ust.2 i § 9 ust.1 rozporządzenia Ministra Gospodarki Przestrzennej i Budownictwa z dnia 30 grudnia 1994 r. w sprawie samodzielnych funkcji technicznych w budownictwie (Dz.U.z 1995 r. Nr 8, poz.38 z późn.zm.) - po rozpatrzeniu wniosku Pana Roberta Taratuty z dnia 24.09.2002 roku

n a d a j ę

PANU ROBERTOWI TARATUTA
mgr inż. budownictwa
ur. dnia 24 czerwca 1967 r. w Słupsku

u p r a w n i e n i a b u d o w l a n e

do projektowania
w specjalności konstrukcyjno-budowlanej
- bez ograniczeń,


Uprawnienia budowlane do projektowania bez ograniczeń stanowią również podstawę do sprawdzania projektów budowlanych w specjalności objętej tymi uprawnieniami

UZASADNIENIE

Komisja Egzaminacyjna działająca w oparciu o zarządzenie Nr 116/2002 Wojewody Kujawsko-Pomorskiego z dnia 28.05.2002r. w sprawie powołania komisji egzaminacyjnej dla osób ubiegających się o stwierdzenie przygotowania zawodowego do pełnienia samodzielnych funkcji technicznych w budownictwie - uprawnień budowlanych oraz ustalenia dla niej regulaminu działania - stwierdziła posiadanie przez Pana Roberta Taratuta wymaganego prawem wykształcenia oraz praktyki zawodowej koniecznej do uzyskania uprawnień budowlanych we wnioskowanej specjalności.

Po uzyskaniu pozytywnego wyniku egzaminu - orzekłem jak w sentencji.

Od niniejszej decyzji przysługuje prawo wniesienia odwołania do Głównego Inspektora Nadzoru Budowlanego, za moim pośrednictwem, w terminie 14 dni od dnia jej doręczenia.

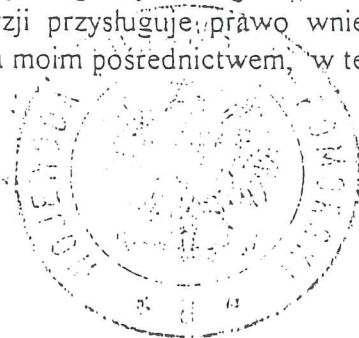

Z up. WOJEWODY
p.o. Zastępca Dyrektora
Wydziału Rozwoju Regionu
Zbigniew Mioduszcowski
Zbigniew Mioduszcowski

Za zgodność z oryginałem

data *11.12.2002* podpis *[signature]*

OŚWIADCZENIE

(projektanta - sprawdzającego)

o sporządzeniu projektu budowlanego zgodnie z obowiązującymi
przepisami oraz zasadami wiedzy technicznej

Ja niżej podpisany :

Elżbieta Grochocka

.....
(imię i nazwisko składającego oświadczenie)

listopada

oświadczam , że projekt budowlany (opracowanie z2007r.)

dotyczący inwestycji (podać rodzaj inwestycji)

kładka dla pieszych nad rowem melioracyjnym w Zelgnie

.....
opracowany na rzecz inwestora (podać pełną nazwę inwestora)


Gmina Chełmża , 87 – 140 Chełmża , ul. Wodna 2

.....
został opracowany zgodnie z obowiązującym prawem oraz zasadami wiedzy
technicznej.

Data złożenia oświadczenia

27 listopada 2007 r.

**Czytelny podpis i pieczęć
składającego oświadczenie**

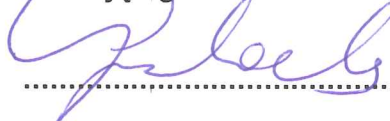.....


- wymóg art. 20 ust.4 Ustawy z dnia 07.07.1994 roku – Prawo Budowlane (Dz.U 2003.207.2016 ze zmianami)
- ** niepotrzebne słowo (projektant lub sprawdzający) wykreślić

OŚWIADCZENIE

(projektanta - sprawdzającego)

o sporządzeniu projektu budowlanego zgodnie z obowiązującymi
przepisami oraz zasadami wiedzy technicznej

Ja niżej podpisany :

Anna Szulc

.....
(imię i nazwisko składającego oświadczenie)

listopada

oświadczam , że projekt budowlany (opracowanie z2007r.)

dotyczący inwestycji (podać rodzaj inwestycji)

kładka dla pieszych nad rowem melioracyjnym w Zelgnie

.....
.....
opracowany na rzecz inwestora (podać pełną nazwę inwestora)


Gmina Chełmża , 87 – 140 Chełmża , ul. Wodna 2

.....
.....
został opracowany zgodnie z obowiązującym prawem oraz zasadami wiedzy
technicznej.

Data złożenia oświadczenia

27 listopada 2007 r.

**Czytelny podpis i pieczęćka
składającego oświadczenie**

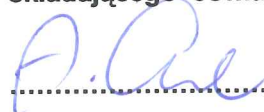.....

- wymóg art. 20 ust.4 Ustawy z dnia 07.07.1994 roku – Prawo Budowlane (Dz.U 2003.207.2016 ze zmianami)
- ** niepotrzebne słowo (projektant lub sprawdzający) wykreślić

OŚWIADCZENIE

(projektanta - sprawdzającego)

o sporządzeniu projektu budowlanego zgodnie z obowiązującymi przepisami oraz zasadami wiedzy technicznej

Ja niżej podpisany :

Robert Taratuta

.....
(imię i nazwisko składającego oświadczenie)

listopada

oświadczam , że projekt budowlany (opracowanie z**2007r.**)

dotyczący inwestycji (podać rodzaj inwestycji)

kładka dla pieszych nad rowem melioracyjnym w Zelgnie

.....
.....
opracowany na rzecz inwestora (podać pełną nazwę inwestora)

Gmina Chełmża , 87 – 140 Chełmża , ul. Wodna 2

.....
.....
został opracowany zgodnie z obowiązującym prawem oraz zasadami wiedzy technicznej.

Data złożenia oświadczenia

27 listopada 2007 r.

**Czytelny podpis i pieczęć
składającego oświadczenie**

mgr inż. **Robert Taratuta**
Uprawnienia budowlane do
projektowania bez ograniczeń
w specjalności
konstrukcyjno - budowlanej
upr. nr WRR-DT/7131/18/2002

- wymóg art. 20 ust.4 Ustawy z dnia 07.07.1994 roku – Prawo Budowlane (Dz.U 2003.207.2016 ze zmianami)
- ** niepotrzebne słowo (projektant lub sprawdzający) wykreślić

DECYZJA NR 3 / 2004

O USTALENIU LOKALIZACJI INWESTYCJI CELU PUBLICZNEGO

Na podstawie :

- art. 4 ust. 2 pkt. 1; art. 50 ust. 1 i 4; art. 51 ust. 1 pkt. 2; art. 53 ust. 1, 3 i 4; art. 54 ustawy z dnia 27 marca 2003 r. o planowaniu i zagospodarowaniu przestrzennym (Dz. U. z 2003 r. Nr 80 poz. 717),
- art. 104 ustawy z dnia 14 czerwca 1960 r. - Kodeks Postępowania Administracyjnego (Dz. U. z 2000 r. Nr 98 poz. 1071; zmiany : z 2001 r. Nr 49 poz. 509; z 2002 r. Nr 113 poz. 984, Nr 153 poz. 1271, Nr 169 poz. 1387; z 2003 r. Nr 130 poz. 1188 i Nr 170 poz. 1660).

po rozpatrzeniu wniosku : Gminy Chełmża

ul. Wodna 2, 87-140 Chełmża

z dnia : 03 czerwca 2004 r.

dotyczącego : budowy mostku nad istniejącym rowem melioracyjnym we wsi Zelgno na działce geodezyjnej nr 211.

ustalam
lokalizację inwestycji celu publicznego
i warunki zabudowy

dla inwestycji polegającej na : budowie mostku (kładki) nad rowem melioracyjnym we wsi Zelgno gmina Chełmża, na działce geodezyjnej nr 211.

1. Rodzaj zabudowy :

- droga publiczna.

2. Sposób użytkowania obiektu budowlanego i zagospodarowania przestrzennego terenu :

- budość kładki nad istniejącym rowem melioracyjnym równolegle do istniejącego przepustu pod drogą wojewódzką nr 551.

3. Warunki kształtowania zabudowy i zagospodarowania terenu :

- szerokość kładki – 2,0 m,
- na odcinku dojścia do kładki należy zapewnić właściwe odwodnienie krawędzi jezdni drogi wojewódzkiej.

4. Ustalenia dotyczące ochrony środowiska :

- inwestycja w rozumieniu właściwych przepisów nie zalicza się do przedsięwzięć mogących znacząco oddziaływać na środowisko,
- inwestycja nie może uszkodzić systemu korzeniowego istniejącego drzewa.

5. Ustalenia dotyczące ochrony dziedzictwa kulturowego, zabytków oraz dóbr kultury:

- teren nie podlega ochronie konserwatorskiej, ani ochronie archeologicznej.

6. Warunki związane z komunikacją i infrastrukturą techniczną :

- kładka winna być zaprojektowana na obciążenie tłucznem pieszych $q = 4 \text{ kN/m}^2$ (PN 85/S – 10030 Obiekty mostowe – obciążenia) oraz zgodnie z Rozporządzeniem Ministra

Wnioskodawcy, który nie uzyskał prawa do terenu nie przysługuje roszczenie o zwrot nakładów poniesionych w związku z otrzymaną decyzją.
Od niniejszej decyzji służy odwołanie do Samorządowego Kolegium Odwoławczego w Toruniu, ul. Targowa 13/15, które należy wnieść za moim pośrednictwem w terminie 14 dni od daty doręczenia.



z up. WOJTA
KK
dr inż. Kazimierz Bober
zastępca wójta

.....
pieczęć imienna i podpis osoby
uprawnionej do wydania decyzji

1. Mapa 1 szt. – załącznik graficzny do decyzji
2. Analiza warunków zabudowy i zagospodarowania terenu (załącznik udostępniony do wglądu osobom i instytucjom uznanym jako strony w niniejszym postępowaniu administracyjnym w Urzędzie Gminy Chełmża ul. Wodna 2, pok. nr 6).

Otrzymują :

1. Gmina Chełmża, ul. Wodna 2, 87-140 Chełmża
 2. Zarząd Dróg Wojewódzkich w Bydgoszczy, ul. Fordońska 6
 3. a/a
- TW/TW

Zwolniono z opłaty skarbowej na podstawie art. 8 ust. 2 pkt 3
ustawy z dnia 09.09.2000r. o opłacie skarbowej (Dz.U. z 2000r.
Nr 86, poz.960)
Chełmża, dnia 10.09.2004r. *T. Moli*

data 10.09.2004r. znak PIR 73315/1-7/04

Województwo: kujawsko-pomorskie



Powiat: **toruński**

Gmina: Chelmża

Obraz: ZELGNO

Karta mapy: 355.122.101

M.
SYTUACYJNO-
ska

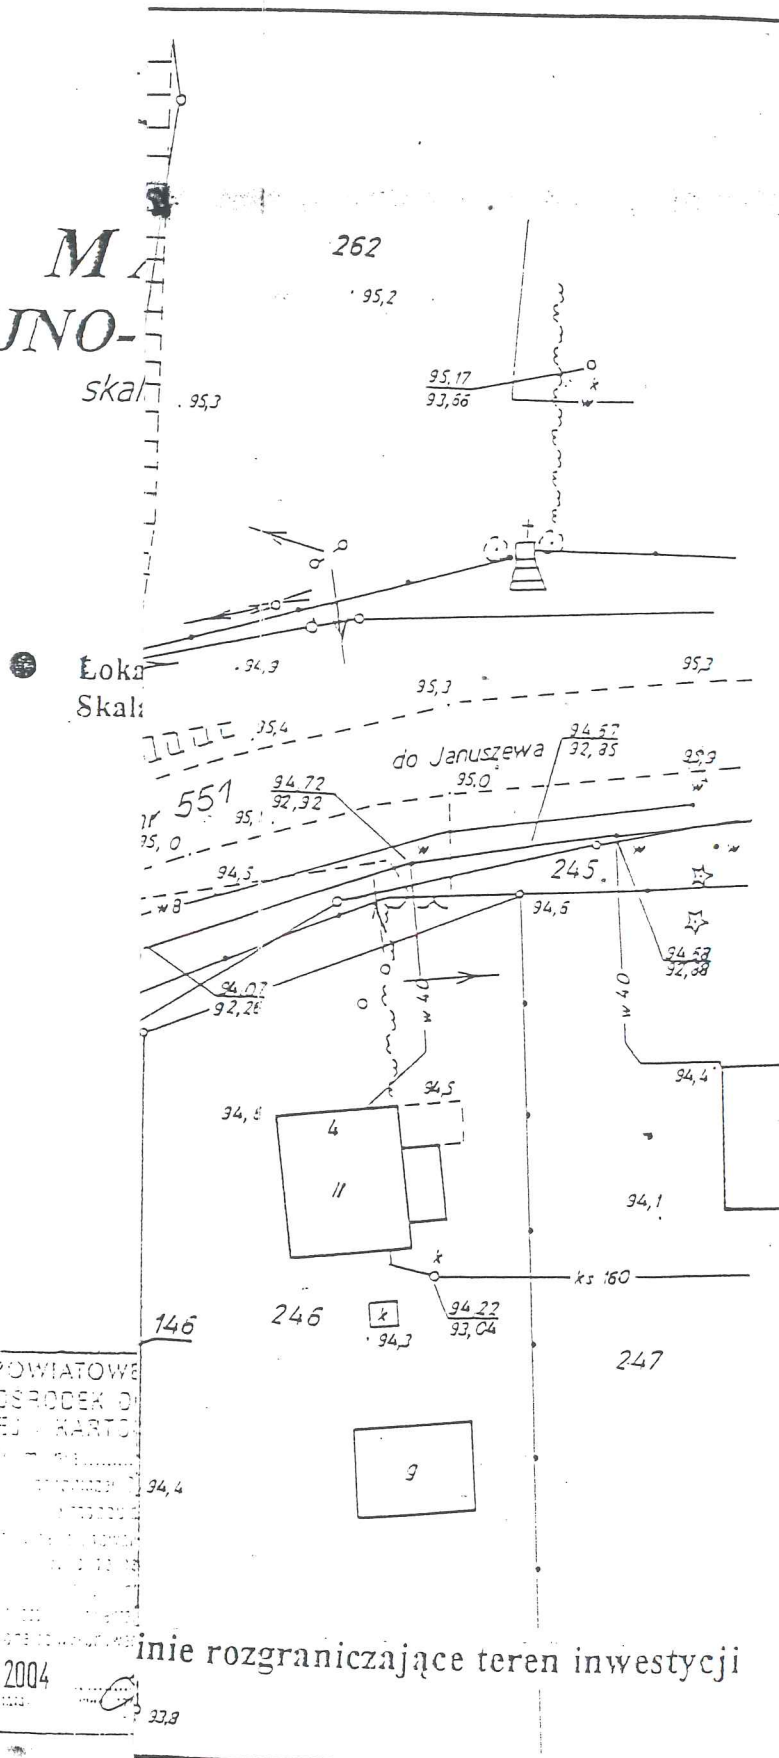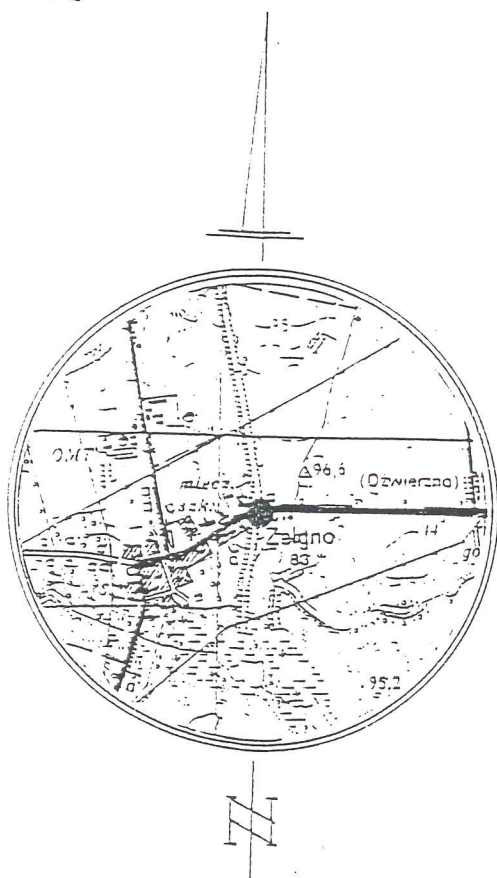

Nr.ks. rob. 128/04
Nr KERG- 1469/04

STAROSTWO POWIATOWE
POWIATOWY OŚRODEK DLA
GEODEZYJNEJ KARTOGRAFII

1. The first step is to identify the problem or question that needs to be answered. This involves understanding the context and the specific requirements of the task.

24 05 2004

[illegible]

1992-1993

24 05 2001

2004

inie rozgraniczające teren inwestycji

Za zgodność z oryginałem:

data: 11.17, podpis: [signature]

**OPIS TECHNICZNY DO PROJEKTU BUDOWLANEGO
KŁADKI DLA PIESZYCH NAD ROWEM MELIORACYJNYM
NA TERENIE POŁOŻONYM W ZELGNIE
gm. CHEŁMŻA DZIAŁKA 211**

1. PODSTAWA OPRACOWANIA

- 1.1 Zlecenie Inwestora - WÓJTA GMINY CHEŁMŻA
- 1.2 Decyzja nr 3/2004 o ustaleniu lokalizacji celu publicznego z dnia 10.09.2004 r. – znak: PIR 7331 I/1 – 7 /04
- 1.3 Koncepcja ciągu pieszego przedstawiona przez Inwestora wraz z akceptacją formy i położenia kładki
- 1.4 Wizja lokalna na terenie , dokumentacja fotograficzna.
- 1.5 Konsultacje z Inwestorem.
- 1.6 Rozporządzenie Ministra Transportu i Gospodarki Morskiej w sprawie warunków technicznych , jakim powinny odpowiadać drogowe obiekty inżynierskie i ich usytuowanie / Dz. U. Nr 63 poz. 735 z 2000 r. /

2. PRZEDMIOT I CEL OPRACOWANIA

Przedmiotem opracowania jest budowa kładki nad istniejącym rowem melioracyjnym, w granicach pasa drogowego – drogi wojewódzkiej nr 551. Dotyczy działki geodezyjnej nr 211.

Projekt wykonano w ramach Odnowy Wsi oraz zgodnie z PLANEM ROZWOJU MIEJSCOWOŚCI.

W zakres niniejszego opracowania wchodzi branża architektoniczno – konstrukcyjna oraz drogowa, bowiem mostek znajduje się na trasie ciągu pieszego łączącego tereny zabudowy mieszkaniowej z ważniejszymi obiektami użyteczności publicznej , w tym budynku Szkoły oraz Pastorówki / jako Centrum Kultury i Tradycji /.

Ciąg pieszy wraz z mostkiem stanowić ma trasę bezpiecznego poruszania się pieszych, zwłaszcza dzieci. Dotyczy to również przejazdu rowerzystów.

3. OPIS STANU ISTNIEJACEGO

Aktualnie na terenie miejscowości Zelgno istnieją na pewnym odcinku obustronne chodniki . Jednakże ich konstrukcja nie przystosowana jest dla obsługi osób niepełnosprawnych. Chodniki ograniczone są wysokimi krawężnikami , dodatkowym utrudnieniem jest duża ilość wjazdów na posesje, co w tym przypadku całkowicie przekreśla korzystanie z nich przez osoby niepełnosprawne. Chodniki te nie posiadają odpowiedniej szerokości, nie łączą

istotnych terenów.

W celu poprawienia bezpieczeństwa mieszkańców oraz komfortu dojść pieszych Gmina zdecydowała o przebudowie 450,0 mb chodnika. Zadanie to łączy się bezsprzecznie z budową mostku nad rowem melioracyjnym.

4. PROJEKTOWANE ZMIANY NA CIĄGU PIESZYM

Przyjęto zasadniczo jednakową szerokość chodnika, t.j. 2,0 m.

Krawężniki zostaną wymienione i w miejscu wjazdów otrzymają łagodne nachylenia. Nawierzchnia chodników zostanie wymieniona na kostkę betonową POLBRUK.

W samym otoczeniu kładki zaproponowano urządzenie zieleni niskiej ozdobnej.

Właśnie lokalizacja projektowanej kładki odsunięta od krawędzi drogi gwarantuje bezpieczeństwo pieszych i rowerzystów. Innym aspektem odsunięcia mostku było znalezienie odpowiedniej widoczności dla historycznego mostku pod samą drogą. Innym powodem dla usytuowania kładki w przyjętym miejscu jest przebieg dwóch nitek wodociągów. Stąd optymalne położenie dla budowy tego istotnego obiektu.

5. ROZWIĄZANIA KONSTRUKCYJNO – MATERIAŁOWE KŁADKI

5.1 FUNDAMENTY / PRZYCZÓŁKI / KŁADKI

- fundamenty stanowią dwie stopy F1 po obu stronach rowu / szczegóły wg rys. konstr. / z betonu BW

Przed przystąpieniem do wykonania stóp zaleca się przeprowadzenie badań geologicznych w rejonie posadowienia. W przypadku wątpliwości skonsultować się z projektantem konstrukcji.


5.2 KONSTRUKCJA KŁADKI

- konstrukcje nośną wykonać należy jako zespolenie dwóch belek żelbetowych / policzkowych / z płytą właściwej kładki / żelbetowej
- przekrój belek nośnych 30 x100 cm, zbrojenie wg rys. konstr. / zastosować kształt podłużny minimalnie wygięty – strzałka $f = 25$ cm /
- właściwa kładka w postaci płyty żelbetowej z betonu B25, zbrojenie wg rys. konstr. / ostateczna nawierzchnia z kostki granitowej 60x60x60 ułożona na podłożu betonowym gr. 4 cm

5.3 BALUSTRADA

Balustrada drewniana mocowana na cokole / belkach żelbetowych
policzkowych / wys. ponad nawierzchnią 50 cm . Całkowita wysokość 1.10 m.
Poręcz górna z bala 12x12, krzyżulce i słupki 10x10 . Podwalina 8 x14 mocowana
do belki żelbetowej za pomocą kotew wklejanych M12 / nierdzewne /.

Elementy drewniane zakonserwować Fobosem M2 6x. Podkład
preparatem Sadolin Base, następnie 2x Sadolinem Extra.

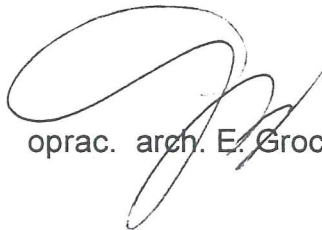

oprac. arch. E. Grochocka

INFORMACJA

**DOTYCZĄCA BEZPIECZEŃSTWA I OCHRONY ZDROWIA
DLA PROJEKTU KŁADKI NAD ROWEM MELIORACYJNYM
W ZELGNIE gm. CHEŁMŻA**

1. PODSTAWA OPRACOWANIA

- 1.1 Zlecenie Inwestora
- 1.2 Projekt Budowlany
- 1.3 Rozporządzenie Ministra Infrastruktury z dnia 23.06.2003 r. w sprawie informacji dotyczącej bezpieczeństwa i ochrony zdrowia oraz planu bezpieczeństwa i ochrony zdrowia / Dz. U. nr 120 poz. 1126 z 2003 r. /
- 1.4 Ustawa z 7 lipca 1994 r. – Prawo Budowlane /Dz. U. z 2000 r. nr 106 poz. 1126 /

2. LOKALIZACJA

Przedmiotowy teren położony jest w miejscowości ZELGNO gm. Chełmża – działka nr 211 w ramach pasa drogowego / drogi wojewódzkiej nr 551/ .

3. ZAKRES ROBÓT

- budowa kładki nad rowem melioracyjnym na fundamentach żelbetowych
- urządzenie zieleni ozdobnej i chodnika

4. WYKAZ ISTNIEJĄCYCH OBIEKTÓW

Działka w/w inwestycji posiada historyczny przepust pod drogą wojewódzką zbliżony niebezpiecznie do krawędzi drogi, dlatego obecnie projektowana kładka została optymalnie odsunięta od drogi.

5. ELEMENTY ZAGOSPODAROWANIA DZIAŁKI MOGĄCE STWARZAĆ ZAGROŻENIE BEZPIECZEŃSTWA I ZDROWIA LUDZI

- nie występują

6. PRZEWIDYWANE ZAGROŻENIE PODCZAS REALIZACJI ROBÓT BUDOWLANYCH

- roboty fundamentowe dotyczące właściwego zamocowania konstrukcji w gruncie
- roboty polegające na montażu samej kładki / żelbetowa /

7. INSTRUKTAŻ PRACOWNIKÓW

- przed przystąpieniem do realizacji robót budowlanych , a w szczególności niebezpiecznych, należy przeprowadzić instruktaż pracowników o zachowaniu zasad bezpieczeństwa i higieny pracy

8. WSKAZANIA ŚRODKÓW TECHNICZNYCH I ORGANIZACYJNYCH ZAPOBIEGAJĄCYCH NIEBEZPIECZEŃSTWOM

Na budowie należy zastosować standardowe środki techniczne i organizacyjne wynikające ze szczegółowych warunków technicznych oraz przepisów bhp i p.poż. dla danego rodzaju robót z dnia 6.06.2003 r. w sprawie bezpieczeństwa i higieny pracy podczas wykonywania robót budowlanych / Dz.U z 2003 r. Nr 47 poz. 41 /

W przypadku zastosowania specjalistycznego sprzętu bądź nowatorskich rozwiązań na bieżąco dostosować środki techniczne, w uzgodnieniu z dozorem technicznym i prewencyjnym Inwestora.


UWAGA !


Kierownik budowy jest zobowiązany w oparciu o niniejszą informację sporządzić lub zapewnić sporządzenie przed rozpoczęciem budowy plan bezpieczeństwa i ochrony zdrowia, uwzględniając specyfikę obiektu budowlanego i warunki prowadzenia robót budowlanych.

Podstawa prawna : art. 21 a ust. 1 ustawy z dnia 7 lipca 1994 r. – Prawo Budowlane / Dz.U z 2000 r. Nr 106 poz. 1126 /

Projektant


arch. Elżbieta Grochocka

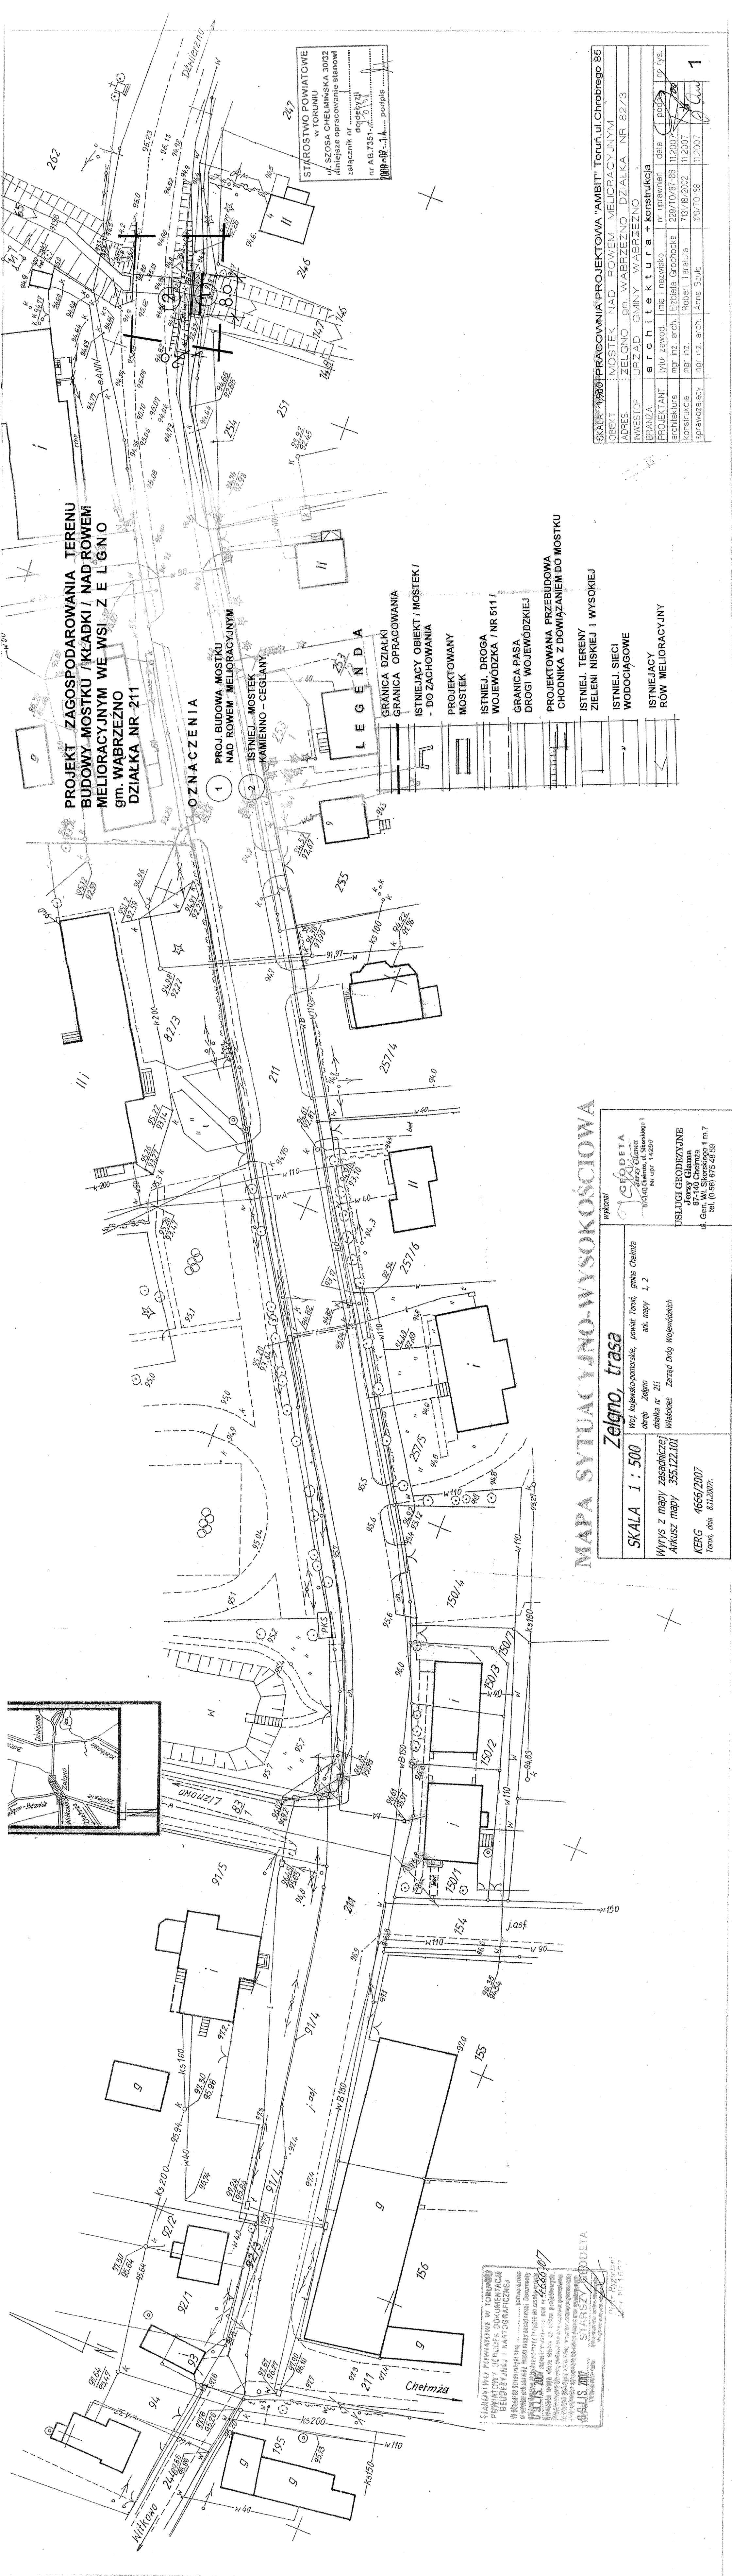

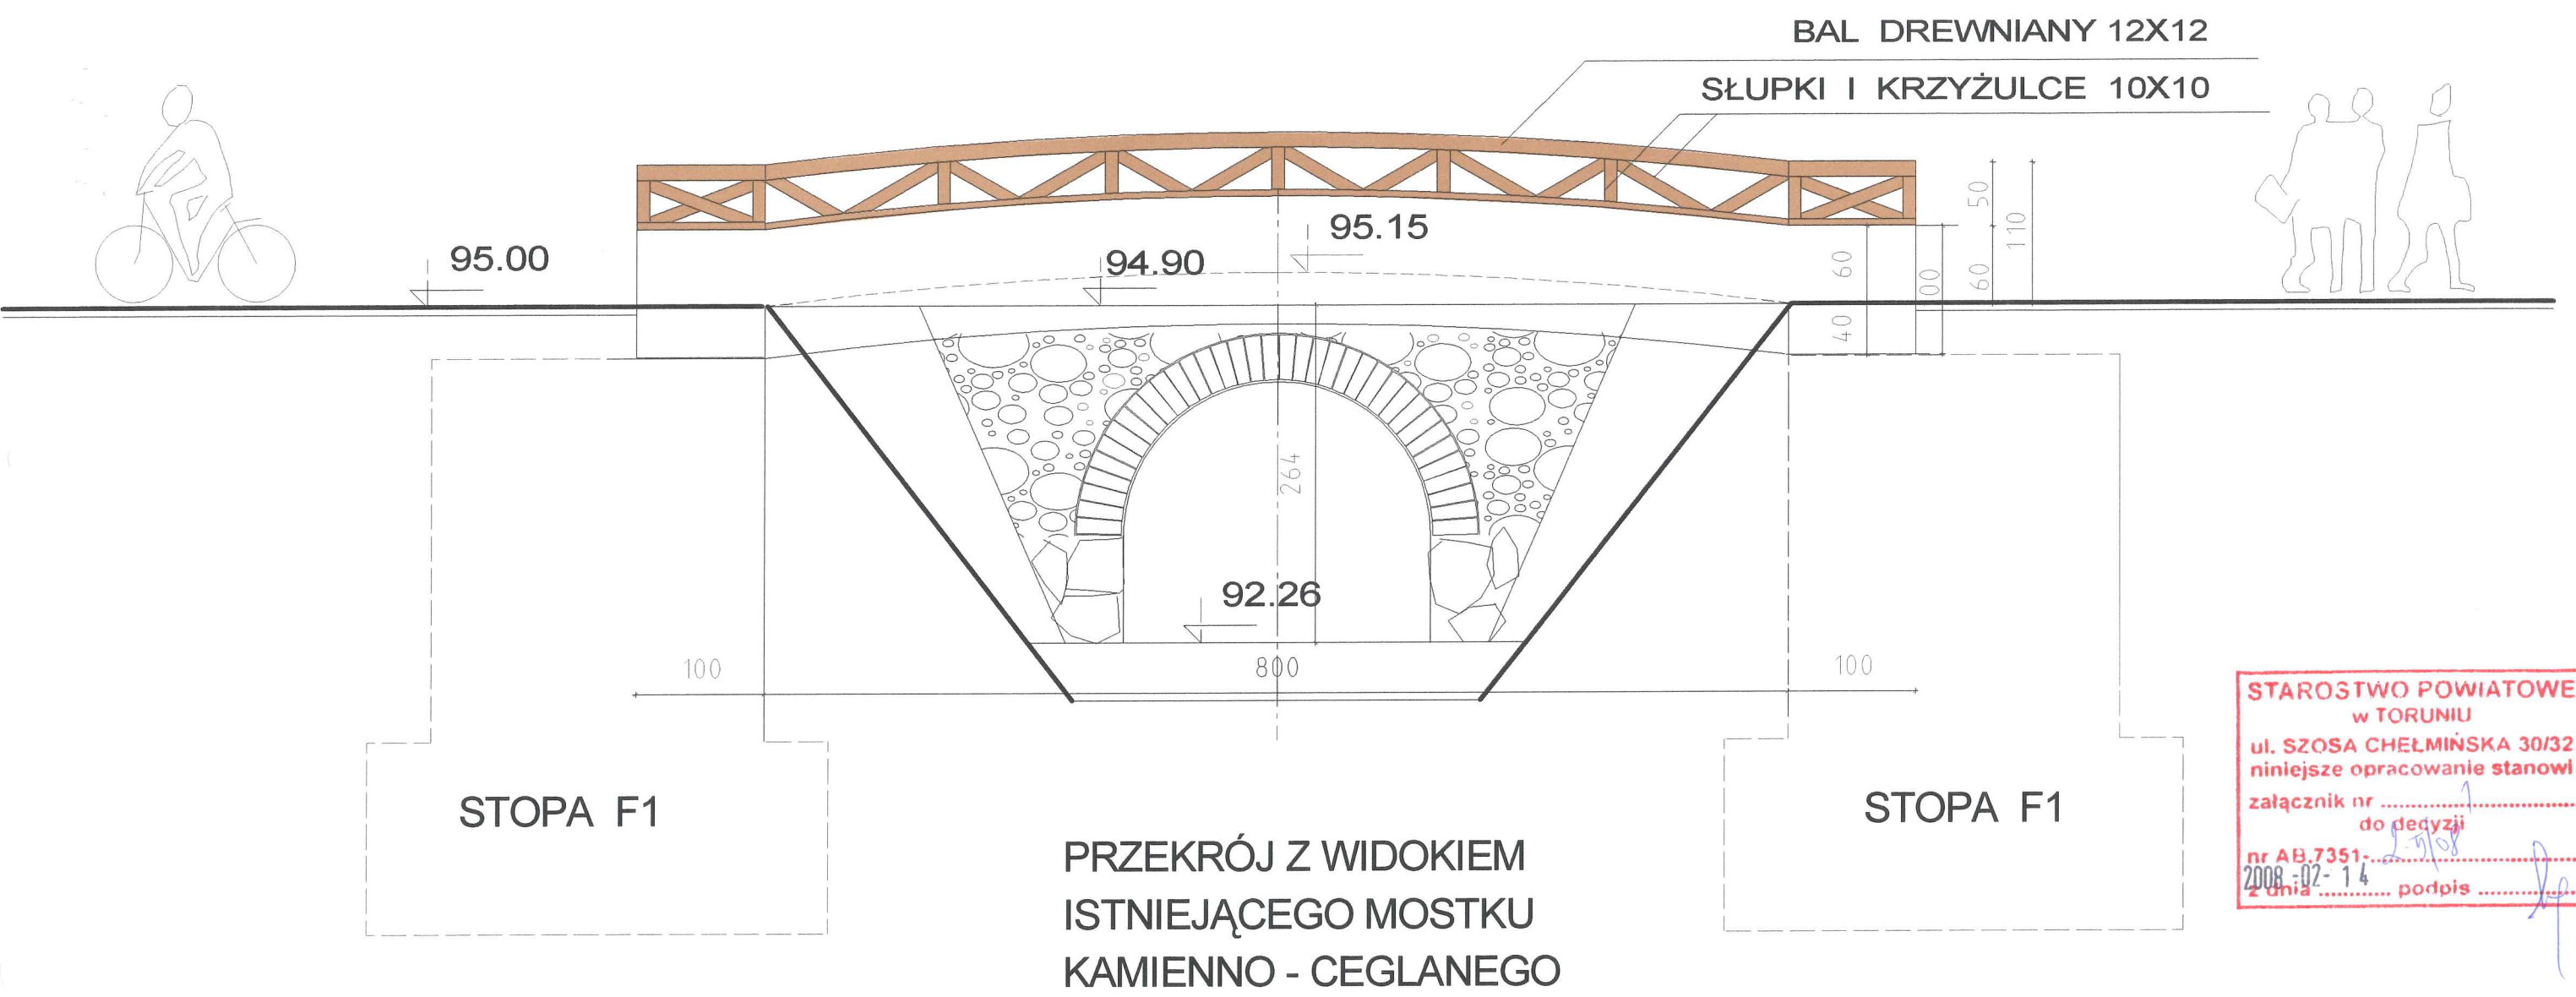


WIDOK BOCZNY / PODŁUŻNY /

SKALA:	1: 100	PRACOWNIA PROJEKTOWA "AMBIT" Toruń, ul. Chrobrego 85					
OBIEKT:	PROJEKT KŁADKI DLA PIESZYCH NAD ROWEM MELIORACYJNYM						
ADRES:	ZELGNO gm. CHEŁMŻA DZIAŁKA NR 211						
INWESTOR:	GMINA CHEŁMŻA						
BRANŻA:	a r c h i t e k t u r a + k o n s t r u k c j a						
PROJEKTANT:	tytuł zawod.	imię i nazwisko	nr uprawnień	data	podpis	nr rys.	
architektura	mgr inż. arch.	Elżbieta Grochocka	229/TO/87-88	11.2007		1	
konstrukcja	mgr inż.	Robert Taratuta	7131/18/2002	11.2007			
sprawdzający	mgr inż. arch.	Anna Szulc	126/TO/88	11.2007 r.			
						Alplan FT	

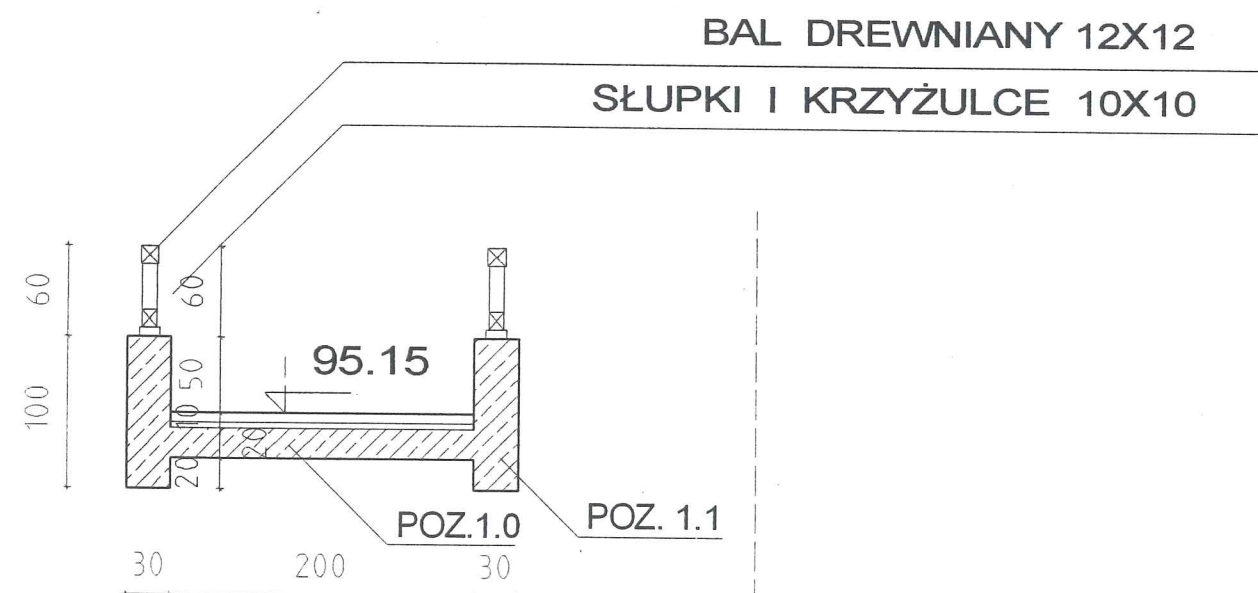

**PRZEKRÓJ PRZEZ
PROJEKTOWANY
MOSTEK ŻELBETOWY**

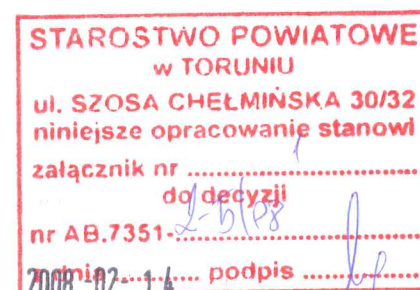


SKALA: 1: 100	PRACOWNIA PROJEKTOWA "AMBIT" Toruń, ul. Chrobrego 85					
OBIEKT	PROJEKT KŁADKI DLA PIESZYCH NAD ROWEM MELIORACYJNYM					
ADRES	ZELGNO gm. CHEŁMZA DZIAŁKA NR 211					
INWESTOR	GMINA CHEŁMZA					
BRANŻA	a r c h i t e k t u r a + k o n s t r u k c j a					
PROJEKTANT	tytuł zawod.	imię i nazwisko	nr uprawnień	data	podpis	nr rys.
architektura	mgr inż. arch.	Elżbieta Grochocka	229/T0/87-88	11.2007 r.		
konstrukcja	mgr inż.	Robert Taratuta	7131/18/2002	11.2007 r.		
sprawdzający	mgr inż. arch.	Anna Szulc	126/T0/88	11.2007 r.		

Alplan FT

KŁADKA ŻELBETOWA

skala 1:50

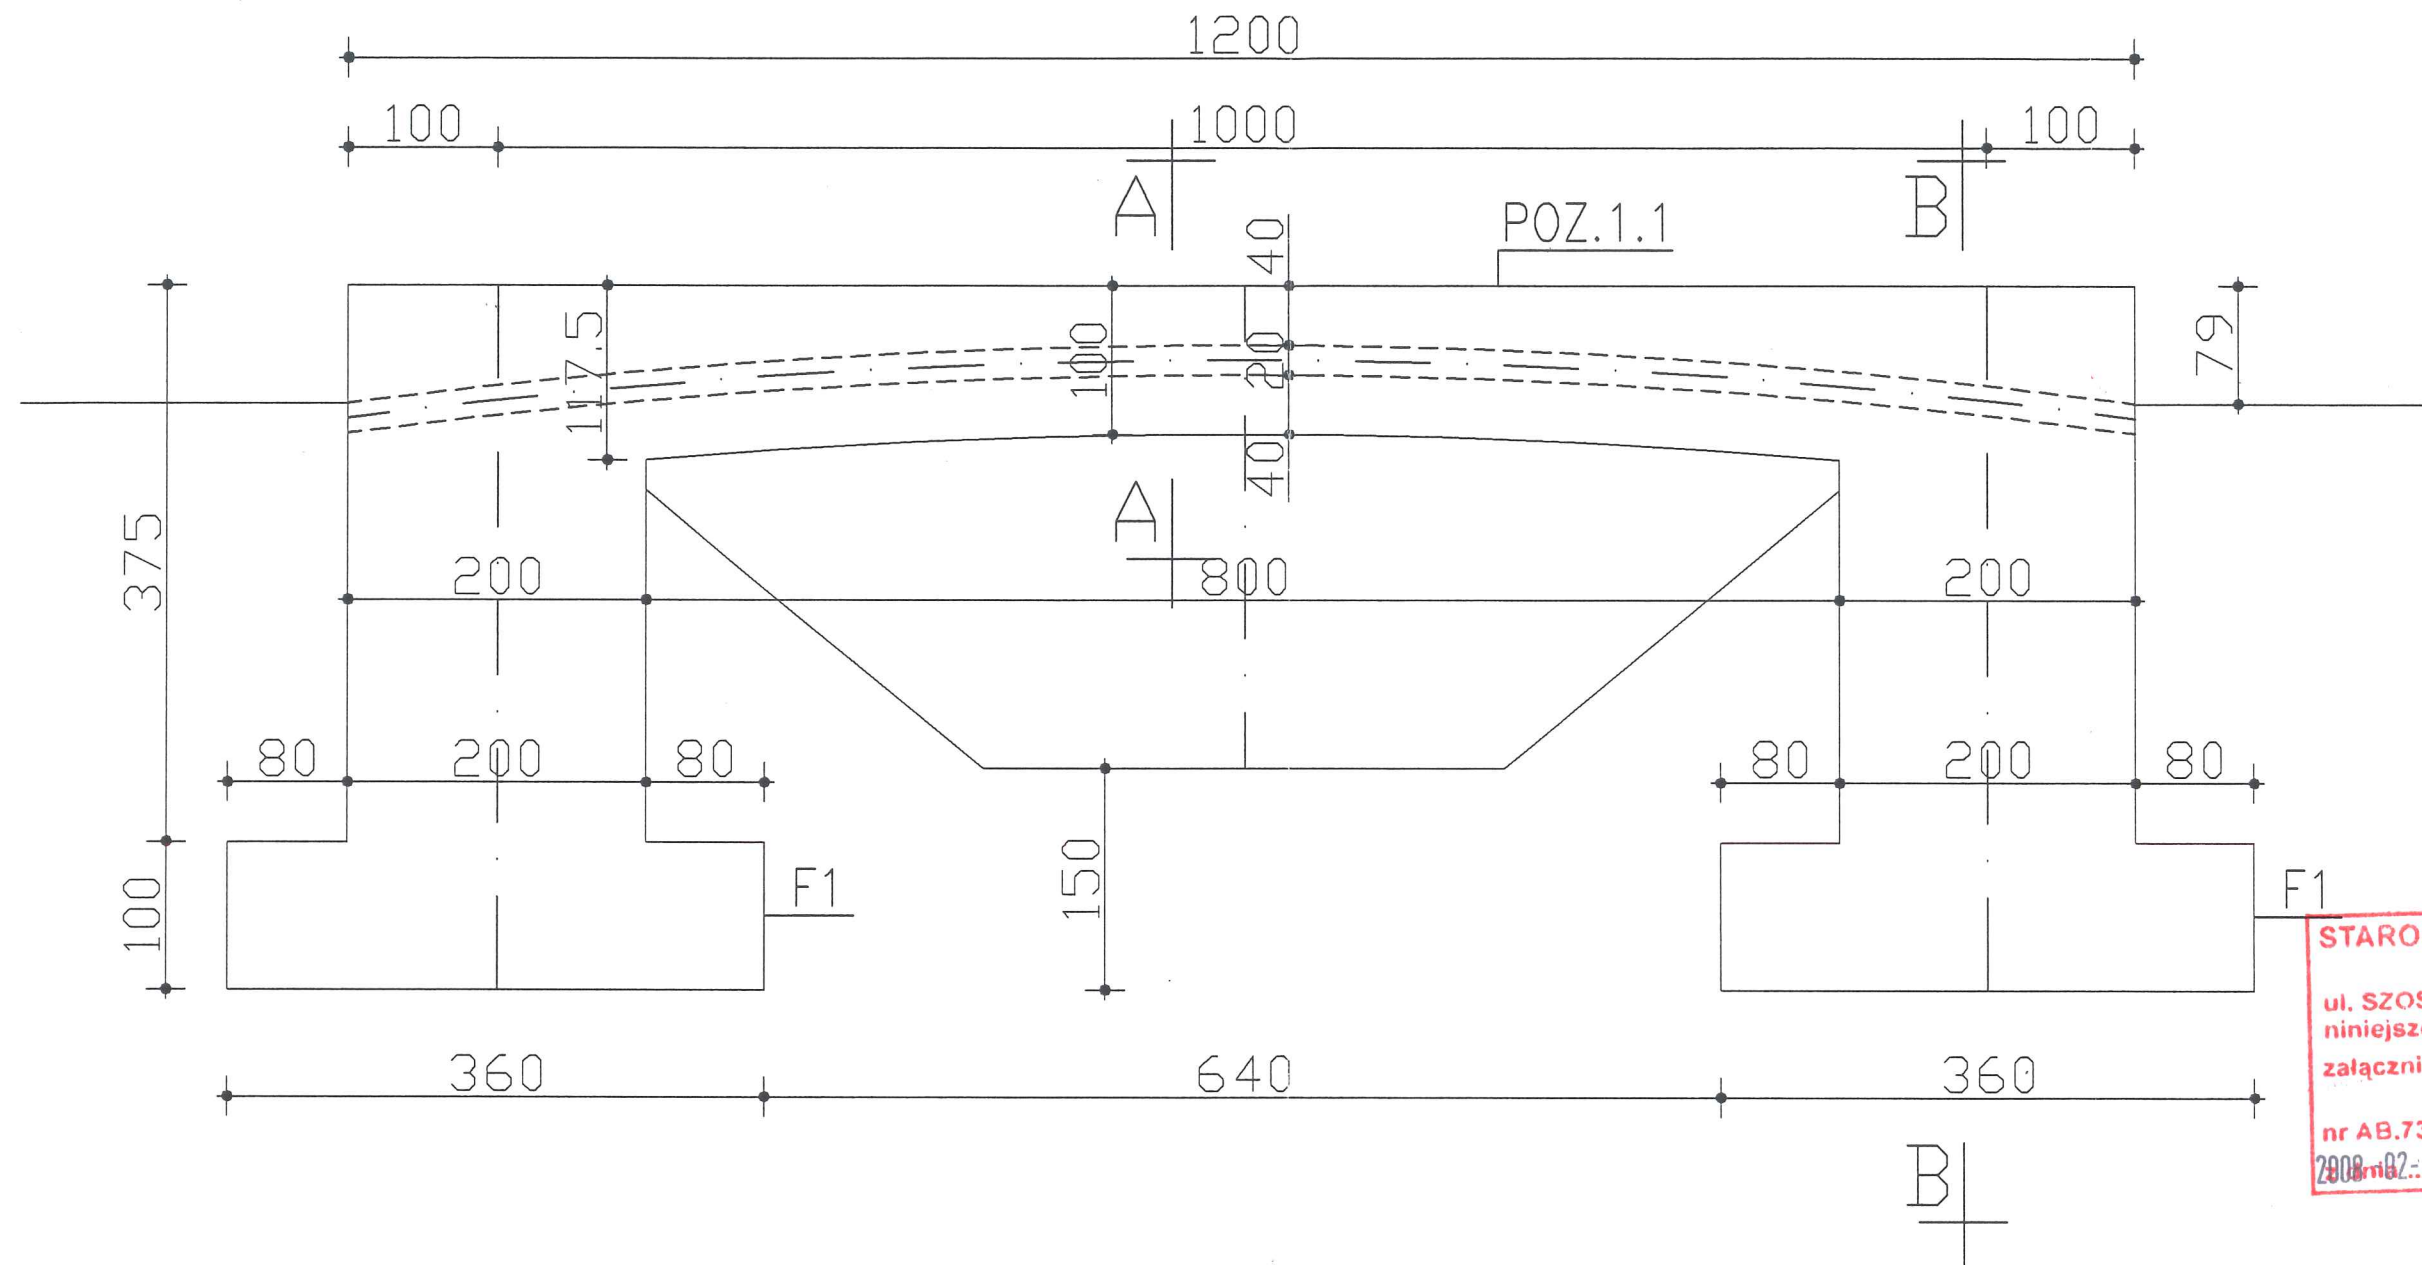

STAROSTWO POWIATOWE
w TORUNIU
ul. SZOSA CHEŁMIŃSKA 30/32
niniejsze opracowanie stanowi
załącznik nr
do decyzji
nr AB.7351-.....
2008-02-14 podpis

BETON B25

STAL AIII



STAL AO

SKALA: 1:100	PRACOWNIA PROJEKTOWA "AMBIT" Toruń, ul. Chrobrego 85					
OBIEKT	PROJEKT KŁADKI DLA PIESZYCH NAD ROWEM MELIORACYJNYM					
ADRES	ZELGNO gm. CHEŁMIŃSKA DZIAŁKA NR 211					
INWESTOR	GMINA CHEŁMIŃSKA					
BRANŻA	a r c h i t e k t u r a + k o n s t r u k c j a					
PROJEKTANT	tytuł zawod.	imię i nazwisko	nr uprawnień	data	podpis	nr rys.
architektura	mgr inż. arch.	Elżbieta Grochocka	229/T0/87-88	11.2007		
konstrukcja	mgr inż.	Robert Taratuta	7131/18/2002	11.2007		

3

KŁADKA ŻELBETOWA

skala 1:50

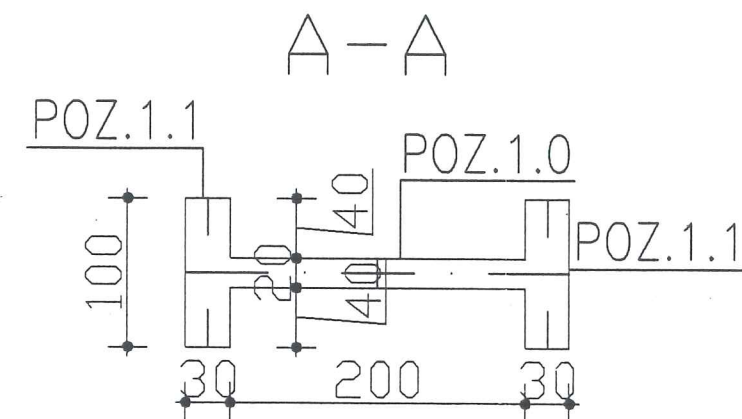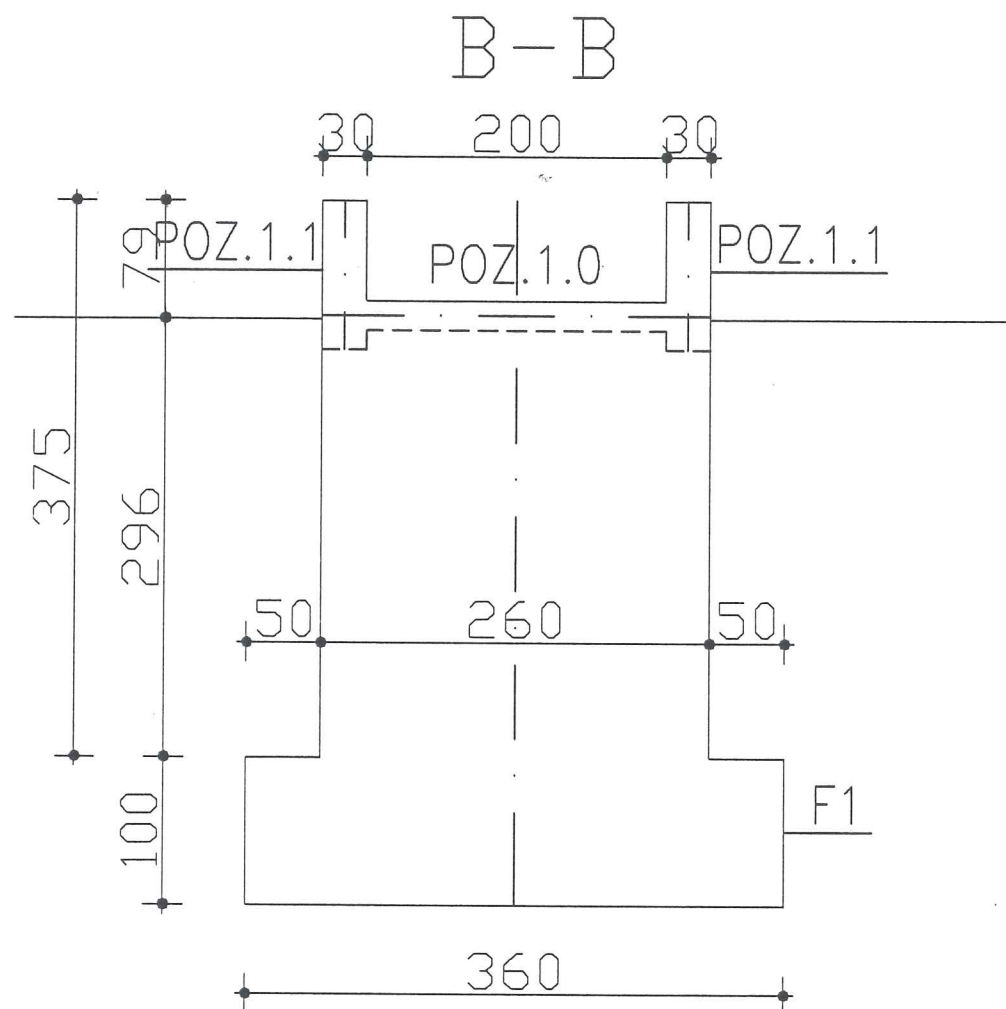

STAROSTWO POWIATOWE
w TORUNIU
ul. SZOSA CHEŁMIŃSKA 30/32
niniejsze opracowanie stanowi
załącznik nr
do decyzji
nr AB.7351-.....
2008-02-14 podpis


BETON B25

STAL AIII

STAL A0

SKALA: 1: 100	PRACOWNIA PROJEKTOWA "AMBIT" Toruń, ul. Chrobrego 85					
OBIEKT:	PROJEKT KŁADKI DLA PIESZYCH NAD ROWEM MELIORACYJNYM					
ADRES:	ZELGNO gm. CHEŁMŹA DZIAŁKA NR 211					
INWESTOR:	GMINA CHEŁMŹA					
BRANŻA:	a r c h i t e k t u r a + k o n s t r u k c j a					
PROJEKTANT:	tytuł zawod.	imię i nazwisko	nr uprawnień	data	podpis	nr rys.
architektura	mgr inż. arch.	Elżbieta Grochocka	229/TQ/87-88	11.2007 r.	<i>[Signature]</i>	4
konstrukcja	mgr inż.	Robert Taratuta	7131/18/2002	11.2007 r.	<i>[Signature]</i>	

Poz.1.0

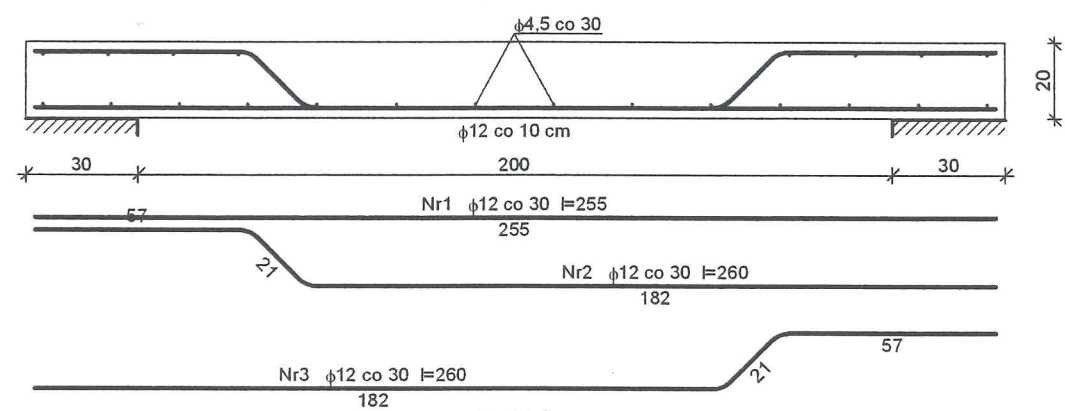

Zestawienie stali zbrojeniowej dla pasma 1 mb płyty


Nr	Średnica [mm]	Długość [cm]	Liczba [szt.]	St0S-b	34GS
				φ4,5	φ12
1	12	255	3,33		8,50
2	12	260	3,33		8,67
3	12	260	3,33		8,67
4	4,5	105	22	23,10	
Długość wg średnic [m]				23,2	25,9
Masa 1mb pręta [kg/mb]				0,125	0,888
Masa wg średnic [kg]				2,9	23,0
Masa wg gatunku stali [kg]				3,0	23,0
Razem [kg]				26	

Beton B25
Stal AIII , A0



SKALA: 1: 100	PRACOWNIA PROJEKTOWA "AMBIT" Toruń, ul. Chrobrego 85					
OBIEKT:	PROJEKT KŁADKI DLA PIESZYCH NAD ROWEM MELIORACYJNYM					
ADRES:	ZELGNO gm. CHEŁMZA DZIAŁKA NR 211					
INWESTOR:	GMINA CHEŁMZA					
BRANŻA:	a r c h i t e k t u r a + k o n s t r u k c j a					
PROJEKTANT:	tytuł zawod.	imie i nazwisko	nr uprawnień	data	podpis	nr rys.
architektura	mgr inż. arch.	Elżbieta Grochocka	229/T0/87-88	11.2007		5
konstrukcja	mgr inż.	Robert Taratuta	7131/18/2002	11.2007		


Poz.1.1

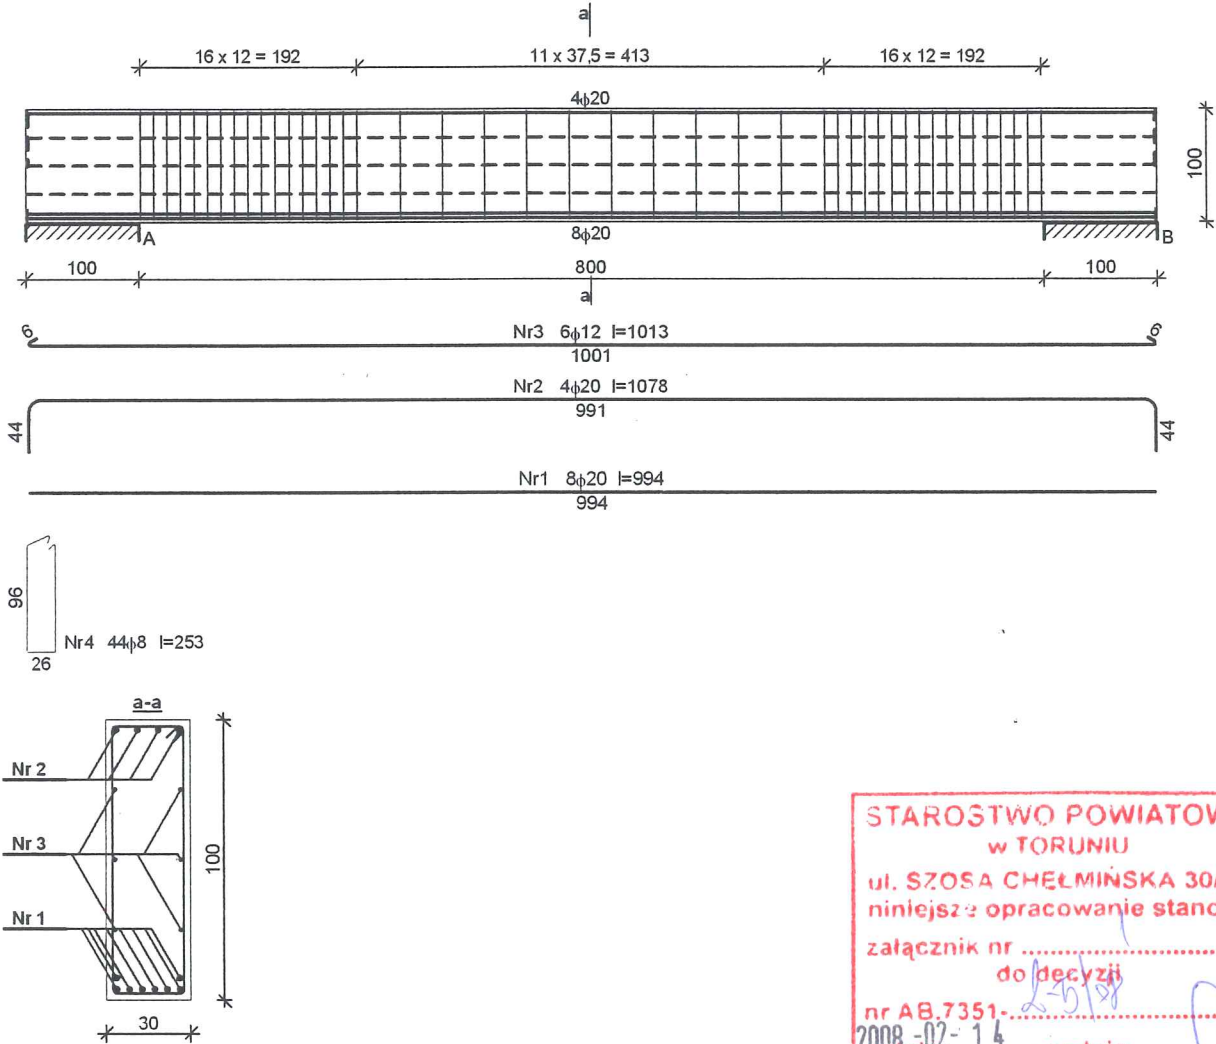


Zestawienie stali zbrojeniowej

Nr	Średnica [mm]	Długość [cm]	Liczba [szt.]	St3SX-b	St0S-b	34GS
				φ8	φ12	φ20
1.	20	994	8			79,52
2.	20	1078	4			43,12
3.	12	1013	6		60,78	
4.	8	253	44	111,32		
Długość wg średnic [m]				111,4	60,8	122,7
Masa 1mb pręta [kg/mb]				0,395	0,888	2,466
Masa wg średnic [kg]				44,0	54,0	302,6
Masa wg gatunku stali [kg]				98,0		303,0
Razem [kg]				401		

Beton B25
Stal AIII , A0

SKALA: 1: 100	PRACOWNIA PROJEKTOWA "AMBIT" Toruń, ul. Chrobrego 85						
OBIEKT	PROJEKT KŁADKI DLA PIESZYCH NAD ROWEM MELIORACYJNYM						
ADRES	ZELGNO gm. CHEŁMZA DZIAŁKA NR 211						
INWESTOR	GMINA CHEŁMZA						
BRANŻA	a r c h i t e k t u r a + k o n s t r u k c j a						
PROJEKTANT	tytuł zawod.	imię i nazwisko	nr uprawnień	data	podpis	nr rys.	
architektura	mgr inż. arch.	Elzbieta Grochocka	229/T0/97-88	11.2007		6	
konstrukcja	mgr inż.	Robert Taratuta	7131/18/2002	11.2007			


Stopa F1

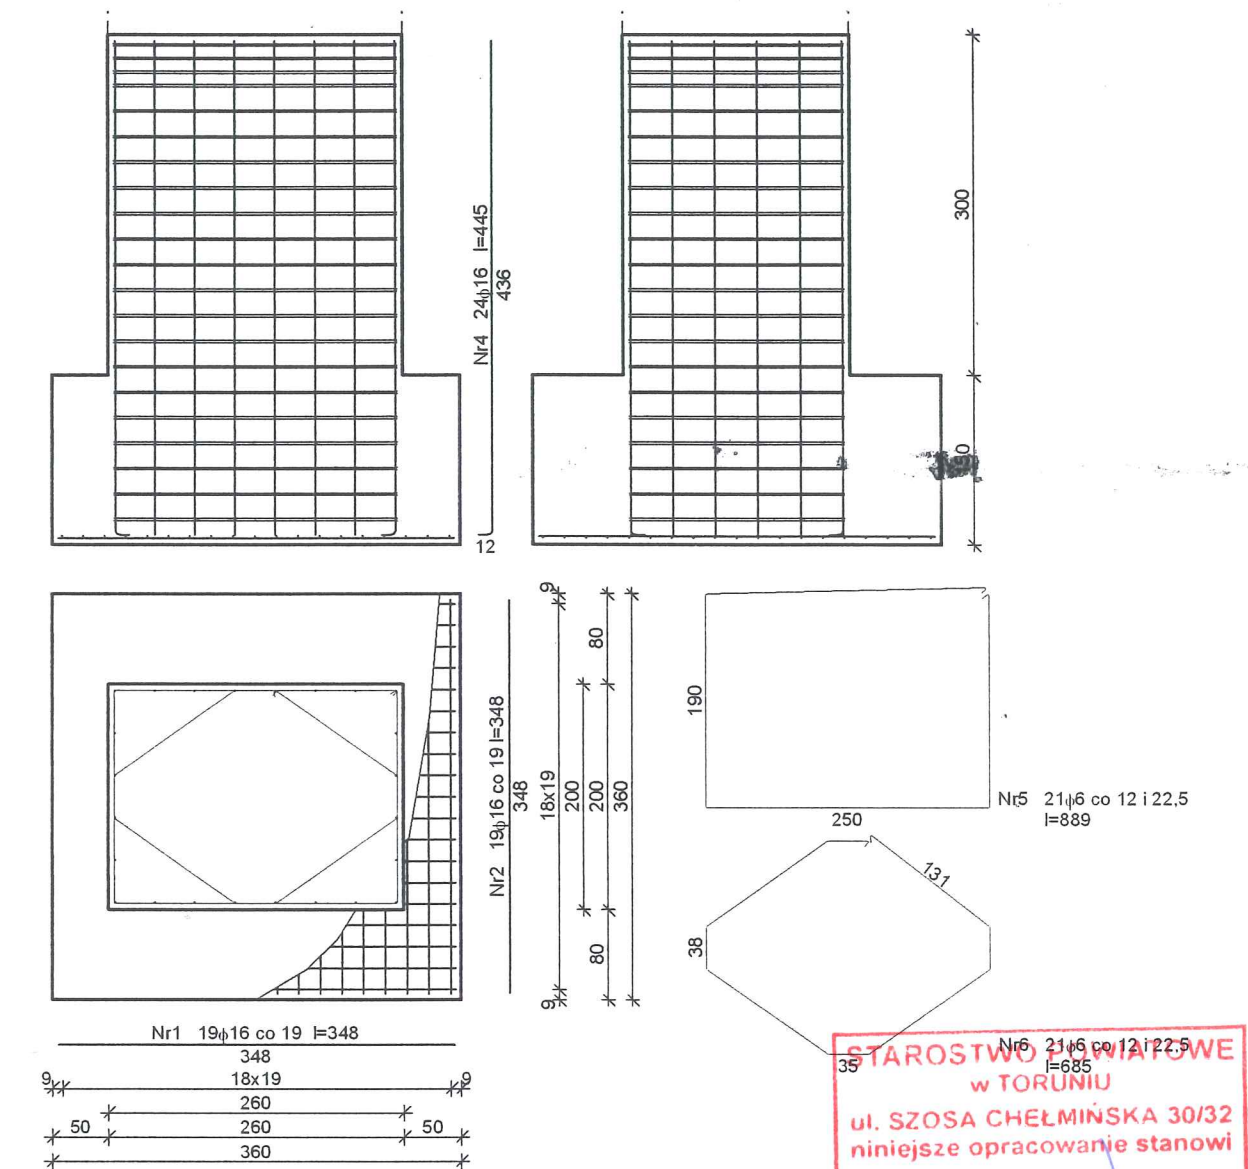

Zestawienie stali zbrojeniowej

Nr	Średnica [mm]	Długość [cm]	Liczba [szt.]	St0S-b	
				φ6	φ16
1	16	348	19		66,12
2	16	348	19		66,12
3	16	449	24		107,76
4	6	889	21	186,69	
5	6	685	21	143,85	
Długość wg średnic [m]				330,6	240,0
Masa 1mb pręta [kg/mb]				0,222	1,578
Masa wg średnic [kg]				73,4	378,7
Masa wg gatunku stali [kg]				74,0	379,0
Razem [kg]				453	


SKALA: 1: 100	PRACOWNIA PROJEKTOWA "AMBIT" Toruń, ul. Chrobrego 85					
OBIEKT:	PROJEKT KŁADKI DLA PIESZYCH NAD ROWEM MELIORACYJNYM					
ADRES:	ZELGNO gm. CHELMŻA DZIAŁKA NR 211					
INWESTOR:	GMINA CHELMŻA					
BRANŻA:	a r c h i t e k t u r a + k o n s t r u k c j a					
PROJEKTANT:	tytuł zawod.	imię i nazwisko	nr uprawnień	data	podpis	nr rys.
architektura	mgr inż. arch.	Elżbieta Grochocka	229/T0/87-88	11.2007		7
konstrukcja	mgr inż.	Robert Taratuta	7131/18/2002	11.2007		

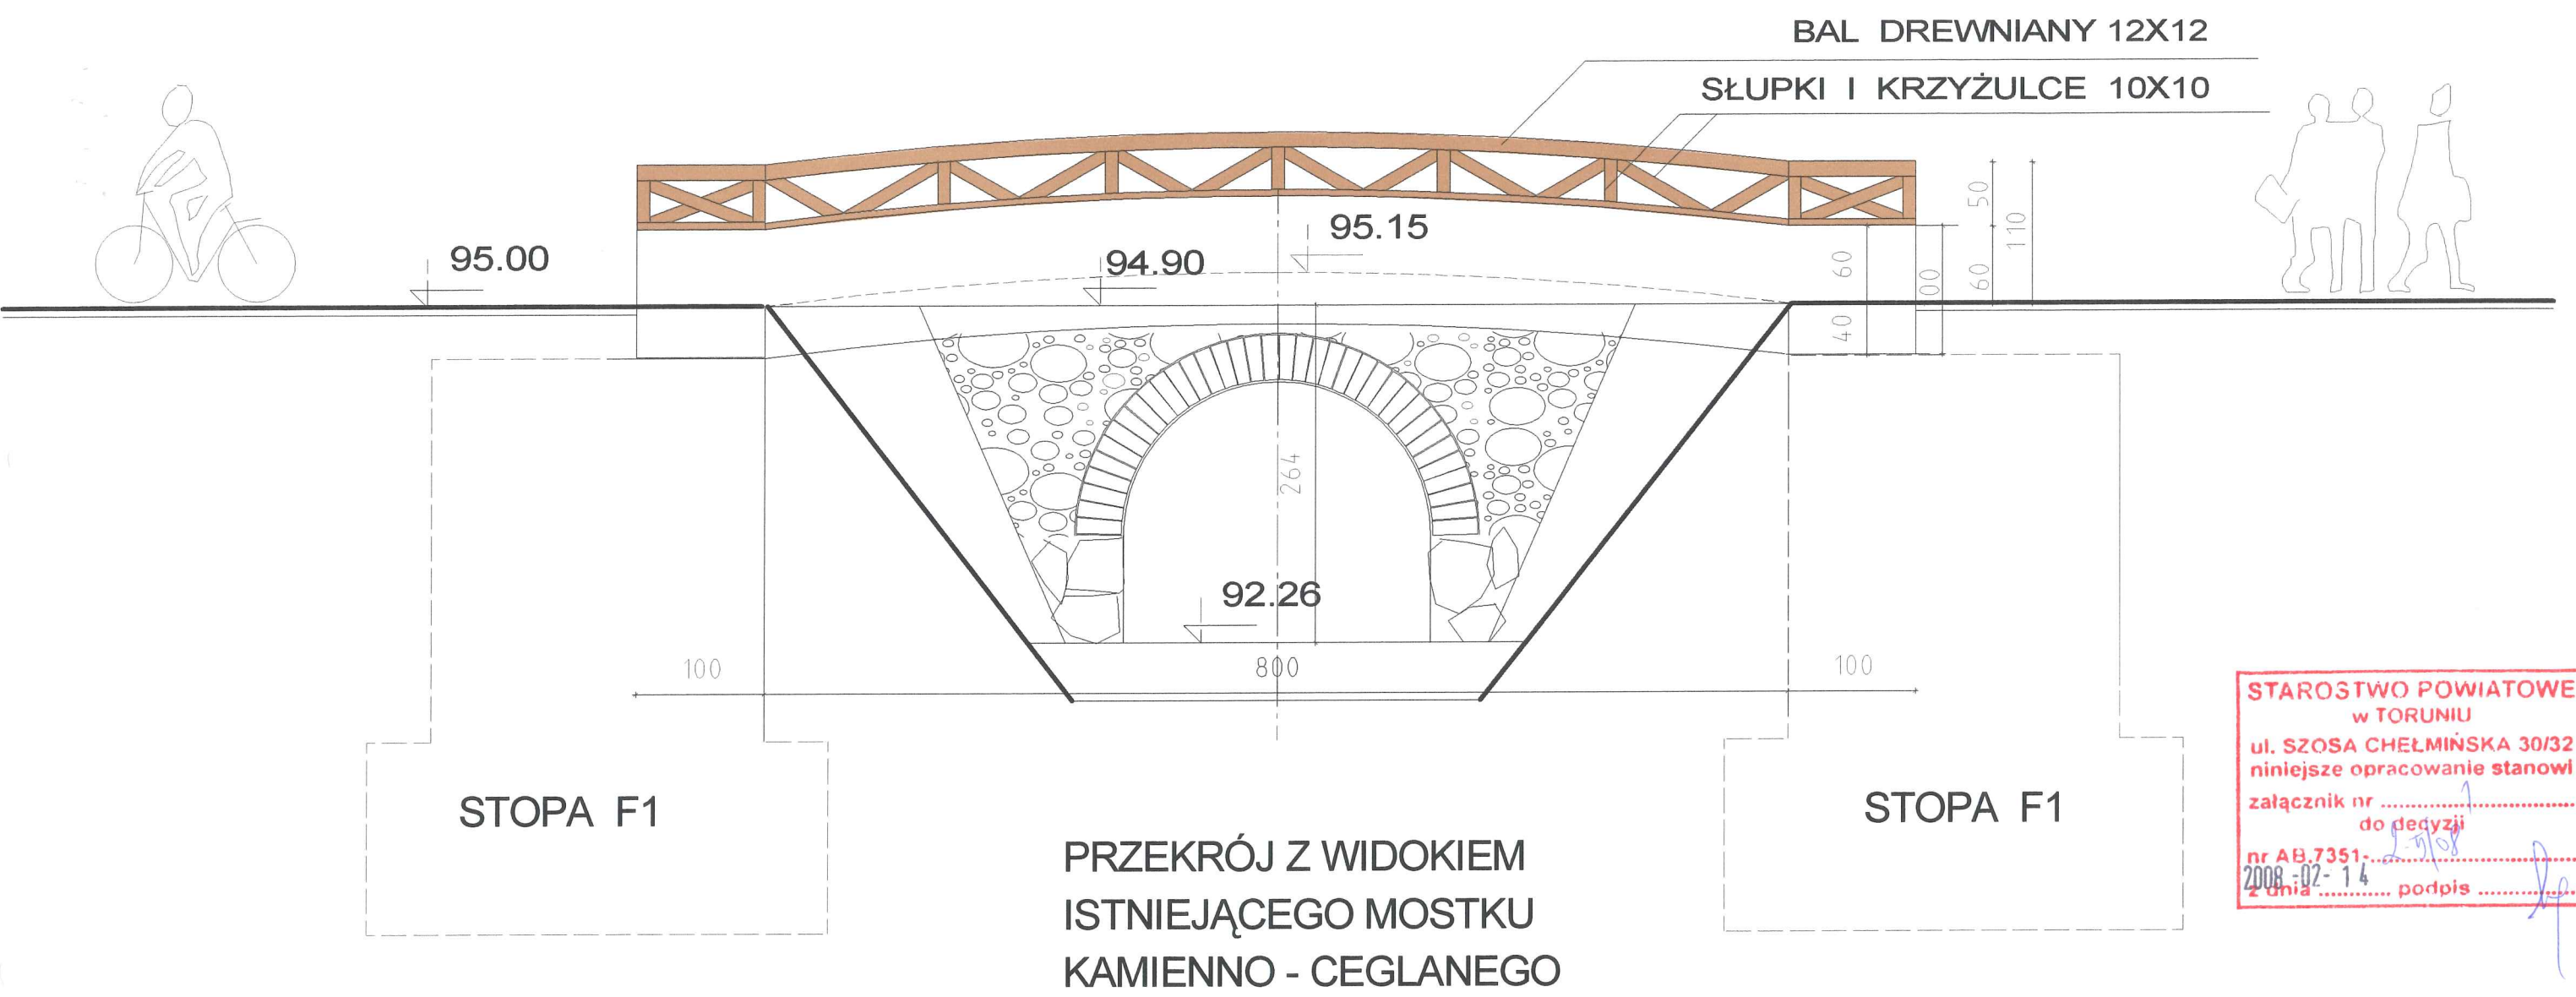


WIDOK BOCZNY / PODŁUŻNY /

SKALA:	1: 100	PRACOWNIA PROJEKTOWA "AMBIT" Toruń, ul. Chrobrego 85				
OBIEKT:	PROJEKT KŁADKI DLA PIESZYCH NAD ROWEM MELIORACYJNYM					
ADRES:	ZELGNO gm. CHEŁMŻA DZIAŁKA NR 211					
INWESTOR:	GMINA CHEŁMŻA					
BRANŻA:	a r c h i t e k t u r a + k o n s t r u k c j a					
PROJEKTANT:	tytuł zawod.	imię i nazwisko	nr uprawnień	data	podpis	nr rys.
architektura	mgr inż. arch.	Elżbieta Grochocka	229/TO/87-88	11.2007		1
konstrukcja	mgr inż.	Robert Taratuta	7131/18/2002	11.2007		
sprawdzający	mgr inż. arch.	Anna Szulc	126/TO/88	11.2007 r.		

Alplan FT

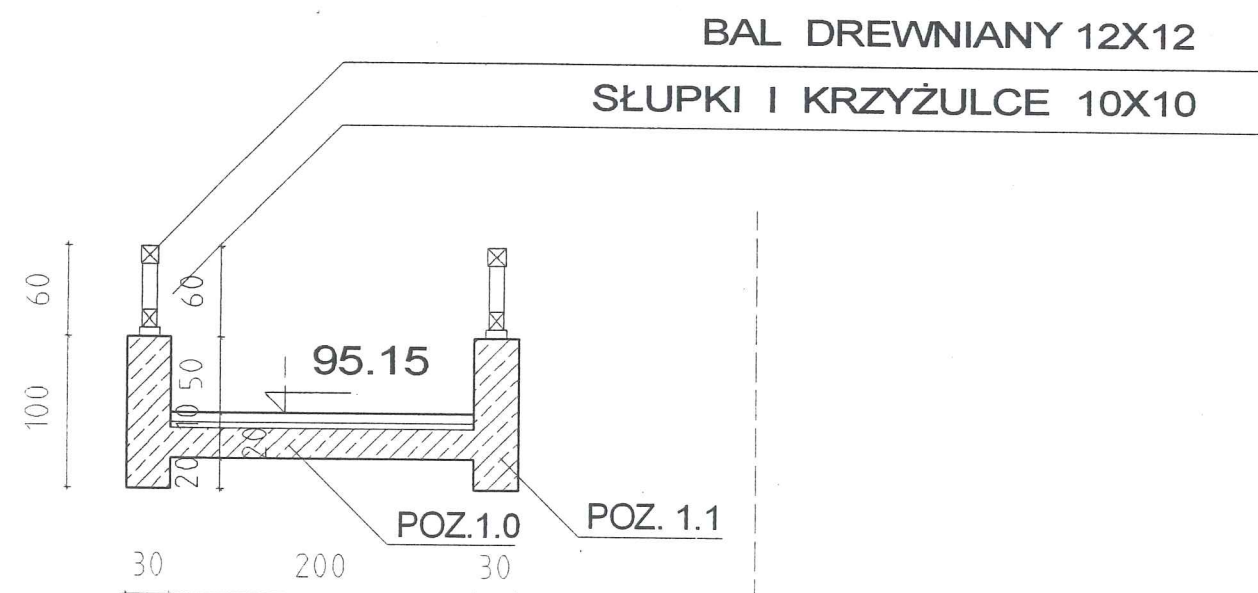


**PRZEKRÓJ PRZESZ
PROJEKTOWANY
MOSTEK ŻELBETOWY**

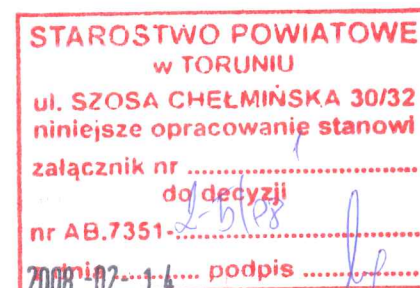

SKALA: 1: 100	PRACOWNIA PROJEKTOWA "AMBIT" Toruń, ul. Chrobrego 85					
OBIEKT	PROJEKT KŁADKI DLA PIESZYCH NAD ROWEM MELIORACYJNYM					
ADRES	ZELGNO gm. CHEŁMŹA DZIAŁKA NR 211					
INWESTOR	GMINA CHEŁMŹA					
BRANŻA	a r c h i t e k t u r a + k o n s t r u k c j a					
PROJEKTANT	tytuł zawod.	imię i nazwisko	nr uprawnień	data	podpis	nr rys.
architektura	mgr inż. arch.	Elżbieta Grochocka	229/T0/87-88	11.2007 r.		
konstrukcja	mgr inż.	Robert Taratuta	7131/18/2002	11.2007 r.		
sprawdzający	mgr inż. arch.	Anna Szulc	126/T0/88	11.2007 r.		

KŁADKA ŻELBETOWA

skala 1:50

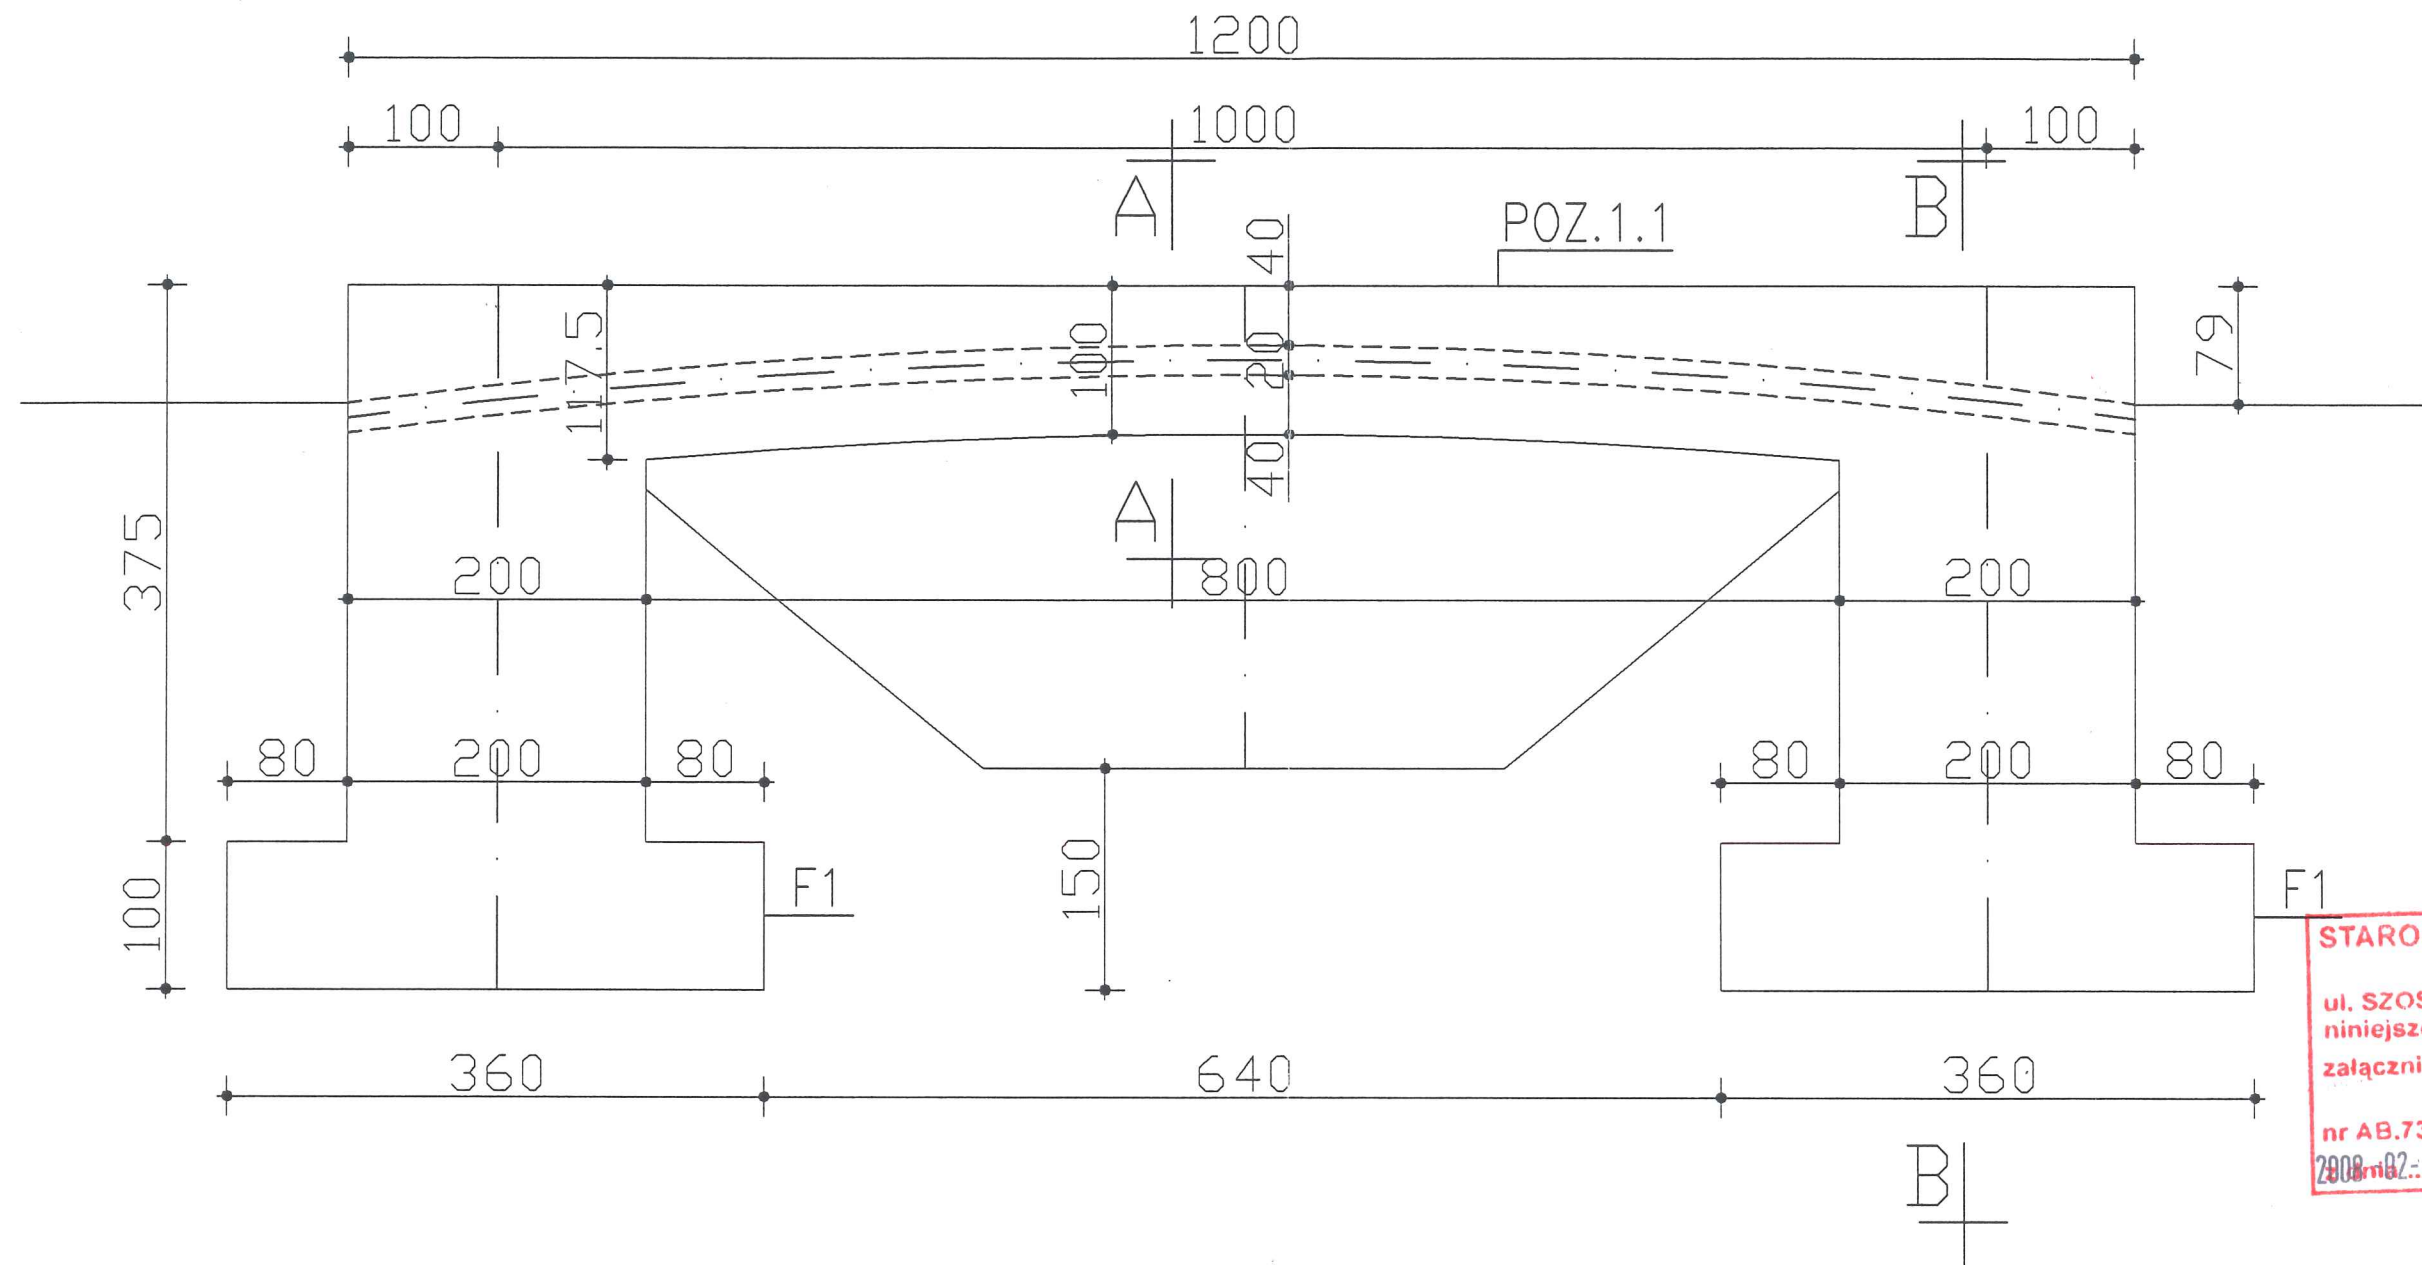

STAROSTWO POWIATOWE
w TORUNIU
ul. SZOSA CHEŁMIŃSKA 30/32
niniejsze opracowanie stanowi
załącznik nr
do decyzji
nr AB.7351-.....
2008-02-14 podpis

BETON B25



STAL AIII

STAL AO

SKALA: 1:100	PRACOWNIA PROJEKTOWA "AMBIT" Toruń, ul. Chrobrego 85					
OBIEKT	PROJEKT KŁADKI DLA PIESZYCH NAD ROWEM MELIORACYJNYM					
ADRES	ZELGNO gm. CHEŁMIŃSKA DZIAŁKA NR 211					
INWESTOR	GMINA CHEŁMIŃSKA					
BRANŻA	a r c h i t e k t u r a + k o n s t r u k c j a					
PROJEKTANT	tytuł zawod.	imię i nazwisko	nr uprawnień	data	podpis	nr rys.
architektura	mgr inż. arch.	Elżbieta Grochocka	229/T0/87-88	11.2007		
konstrukcja	mgr inż.	Robert Taratuta	7131/18/2002	11.2007		3

KŁADKA ŻELBETOWA

skala 1:50

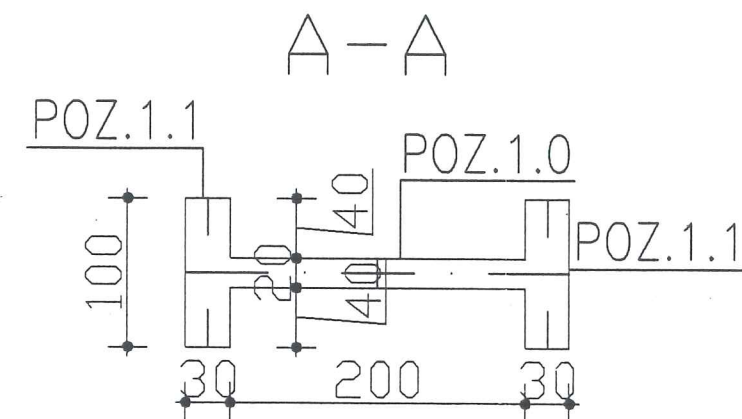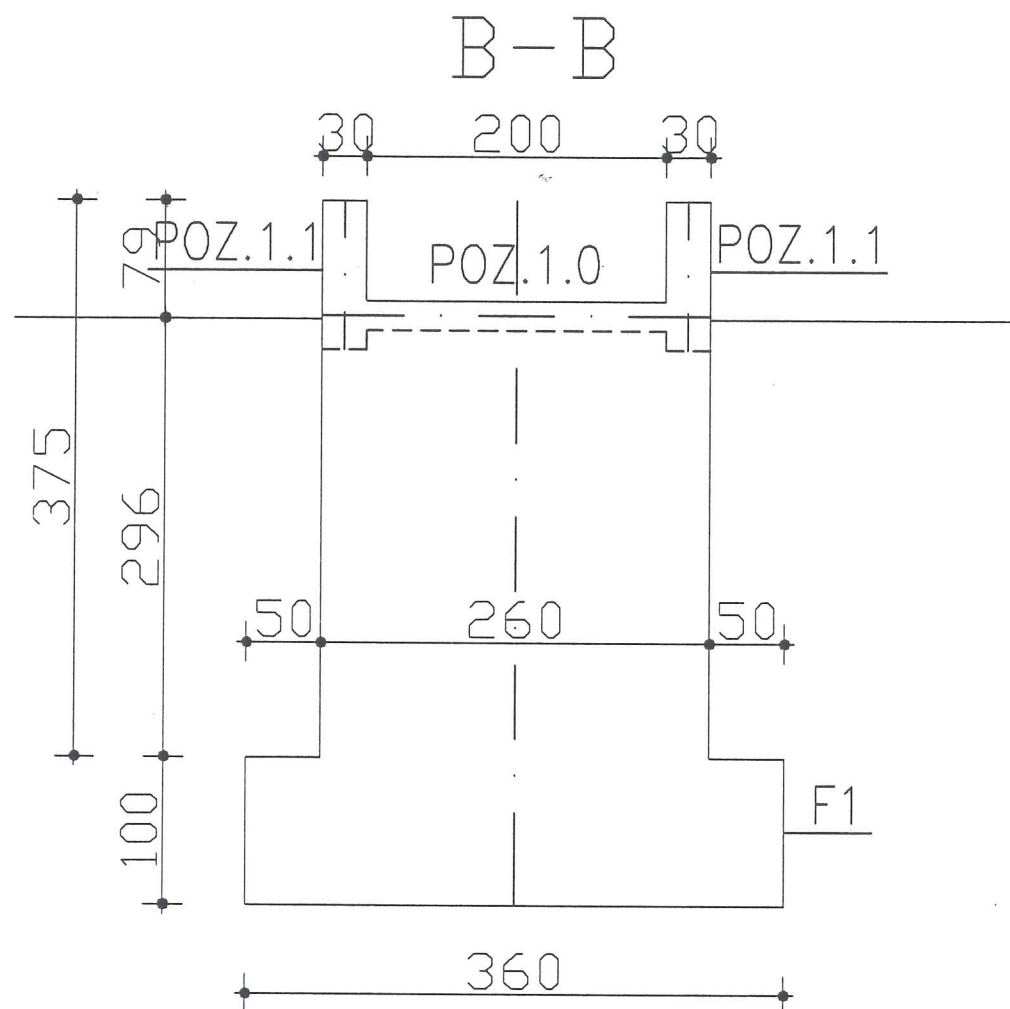

STAROSTWO POWIATOWE
w TORUNIU
ul. SZOSA CHEŁMIŃSKA 30/32
niniejsze opracowanie stanowi
załącznik nr
do decyzji
nr AB.7351-.....
2008-02-14 podpis


BETON B25

STAL AIII

STAL A0

SKALA: 1: 100	PRACOWNIA PROJEKTOWA "AMBIT" Toruń, ul. Chrobrego 85					
OBIEKT:	PROJEKT KŁADKI DLA PIESZYCH NAD ROWEM MELIORACYJNYM					
ADRES:	ZELGNO gm. CHEŁMZA DZIAŁKA NR 211					
INWESTOR:	GMINA CHEŁMZA					
BRANŻA:	a r c h i t e k t u r a + k o n s t r u k c j a					
PROJEKTANT:	tytuł zawod.	imię i nazwisko	nr uprawnień	data	podpis	nr rys.
architektura	mgr inż. arch.	Elżbieta Grochocka	229/TQ/87-88	11.2007 r.	<i>[Signature]</i>	4
konstrukcja	mgr inż.	Robert Taratuta	7131/18/2002	11.2007 r.	<i>[Signature]</i>	

Poz.1.0

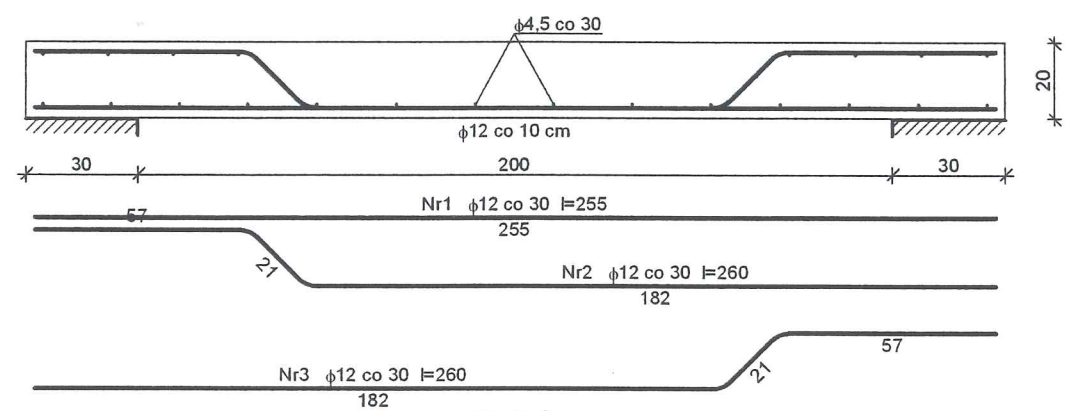

Zestawienie stali zbrojeniowej dla pasma 1 mb płyty


Nr	Średnica [mm]	Długość [cm]	Liczba [szt.]	St0S-b		34GS
				φ4,5	φ12	
1	12	255	3,33			8,50
2	12	260	3,33			8,67
3	12	260	3,33			8,67
4	4,5	105	22	23,10		
Długość wg średnic [m]				23,2		25,9
Masa 1mb pręta [kg/mb]				0,125		0,888
Masa wg średnic [kg]				2,9		23,0
Masa wg gatunku stali [kg]				3,0		23,0
Razem [kg]				26		

Beton B25
Stal AIII , A0



SKALA: 1: 100	PRACOWNIA PROJEKTOWA "AMBIT" Toruń, ul. Chrobrego 85					
OBIEKT:	PROJEKT KŁADKI DLA PIESZYCH NAD ROWEM MELIORACYJNYM					
ADRES:	ZELGNO gm. CHEŁMZA DZIAŁKA NR 211					
INWESTOR:	GMINA CHEŁMZA					
BRANŻA:	a r c h i t e k t u r a + k o n s t r u k c j a					
PROJEKTANT:	tytuł zawod.	imie i nazwisko	nr uprawnień	data	podpis	nr rys.
architektura	mgr inż. arch.	Elzbieta Grochocka	229/T0/87-88	11.2007		5
konstrukcja	mgr inż.	Robert Taratuta	7131/18/2002	11.2007		

Poz.1.1

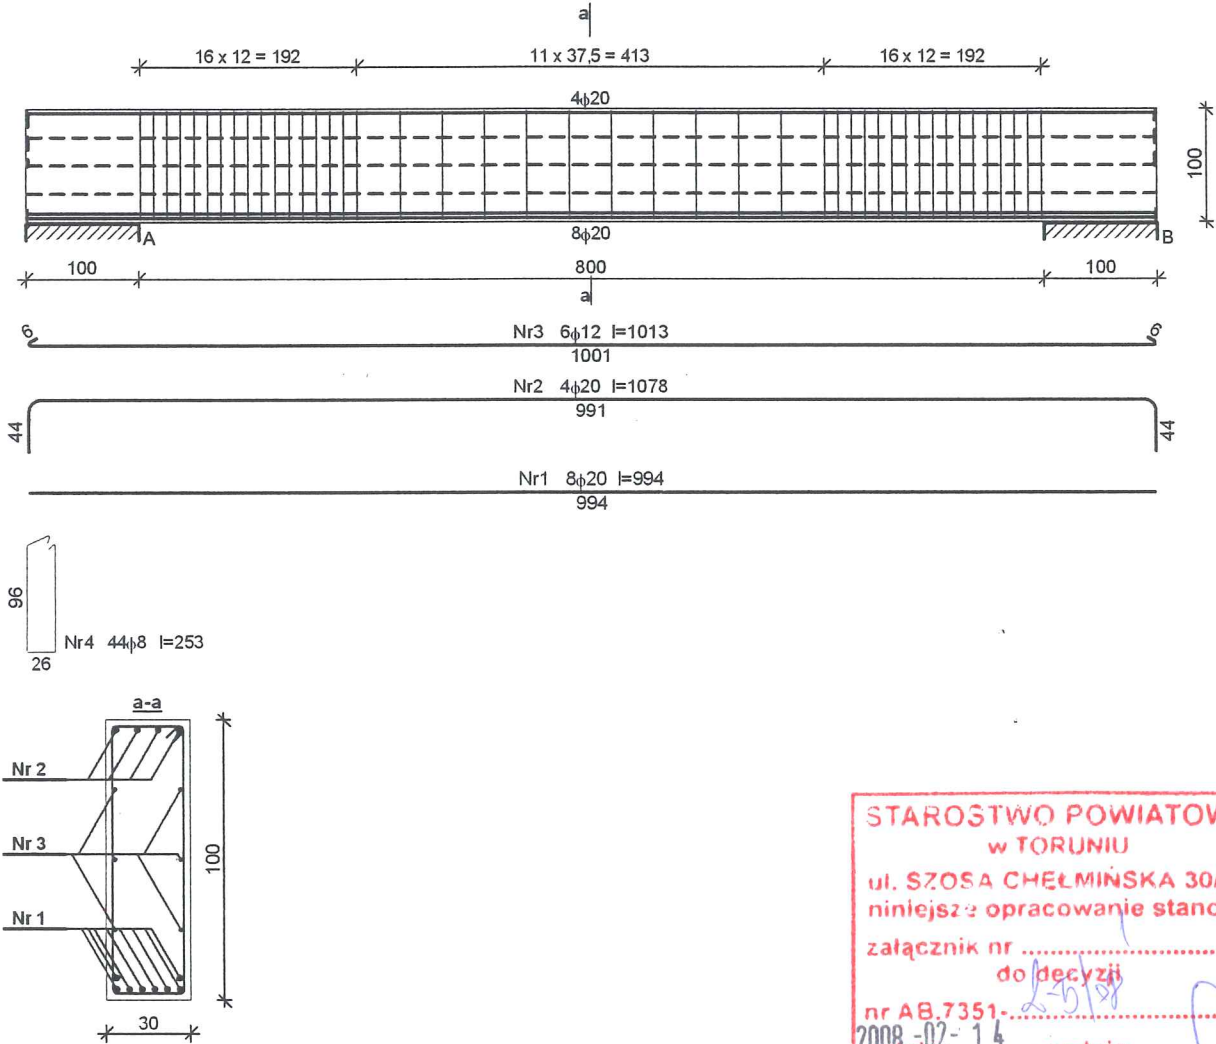

STAROSTWO POWIATOWE
w TORUNIU
ul. SZOSA CHEŁMIŃSKA 30/32
niniejsze opracowanie stanowi
załącznik nr
do decyzji
nr AB.7351-.....
2008-02-14
Z dnia podpis


Zestawienie stali zbrojeniowej

Nr	Średnica [mm]	Długość [cm]	Liczba [szt.]	St3SX-b	St0S-b	34GS
				φ8	φ12	φ20
1.	20	994	8			79,52
2.	20	1078	4			43,12
3.	12	1013	6		60,78	
4.	8	253	44	111,32		
Długość wg średnic [m]				111,4	60,8	122,7
Masa 1mb pręta [kg/mb]				0,395	0,888	2,466
Masa wg średnic [kg]				44,0	54,0	302,6
Masa wg gatunku stali [kg]				98,0		303,0
Razem [kg]				401		

Beton B25
Stal AIII , A0

SKALA: 1: 100	PRACOWNIA PROJEKTOWA "AMBIT" Toruń, ul. Chrobrego 85					
OBIEKT:	PROJEKT KŁADKI DLA PIESZYCH NAD ROWEM MELIORACYJNYM					
ADRES:	ZELGNO gm. CHEŁMZA DZIAŁKA NR 211					
INWESTOR:	GMINA CHEŁMZA					
BRANŻA:	a r c h i t e k t u r a + k o n s t r u k c j a					
PROJEKTANT:	tytuł zawod.	imię i nazwisko	nr uprawnień	data	podpis	nr rys.
architektura	mgr inż. arch.	Elżbieta Grochocka	229/T0/97-88	11/2007		
konstrukcja	mgr inż.	Robert Taratuta	7131/18/2002	11/2007		

Stopa F1

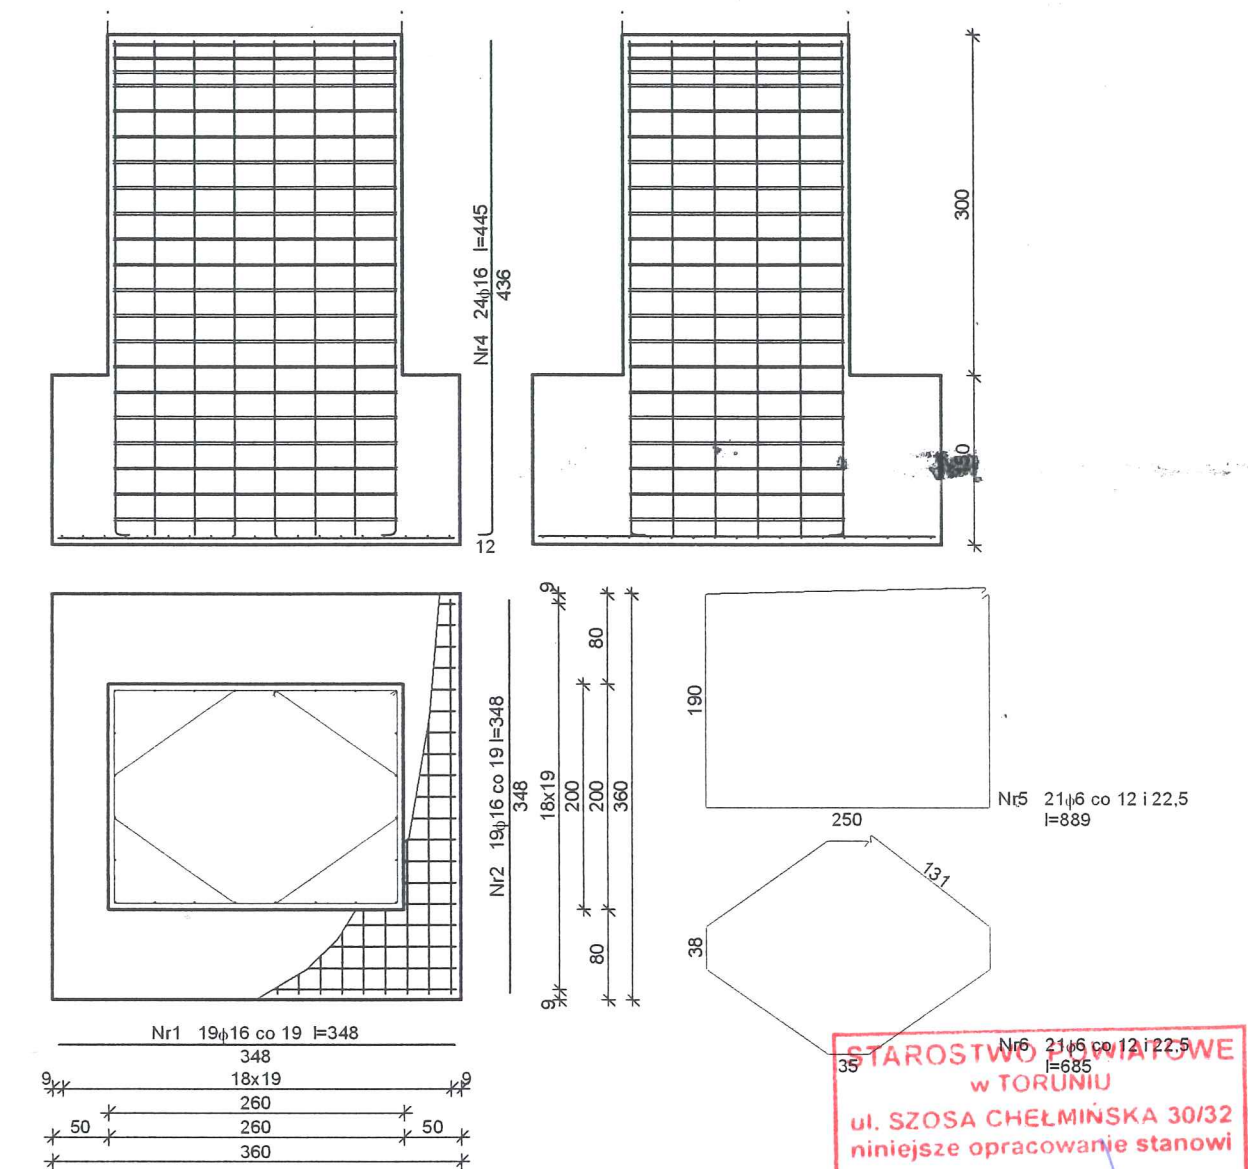

Zestawienie stali zbrojeniowej

Nr	Średnica [mm]	Długość [cm]	Liczba [szt.]	St0S-b	
				φ6	φ16
1	16	348	19		66,12
2	16	348	19		66,12
3	16	449	24		107,76
4	6	889	21	186,69	
5	6	685	21	143,85	
Długość wg średnic [m]				330,6	240,0
Masa 1mb pręta [kg/mb]				0,222	1,578
Masa wg średnic [kg]				73,4	378,7
Masa wg gatunku stali [kg]				74,0	379,0
Razem [kg]				453	

SKALA: 1: 100	PRACOWNIA PROJEKTOWA "AMBIT" Toruń, ul. Chrobrego 85					
OBIEKT:	PROJEKT KŁADKI DLA PIESZYCH NAD ROWEM MELIORACYJNYM					
ADRES:	ZELGNO gm. CHELMŻA DZIAŁKA NR 211					
INWESTOR:	GMINA CHELMŻA					
BRANŻA:	a r c h i t e k t u r a + k o n s t r u k c j a					
PROJEKTANT:	tytuł zawod.	imię i nazwisko	nr uprawnień	data	podpis	nr rys.
architektura	mgr inż. arch.	Elżbieta Grochocka	229/T0/87-88	11.2007		7
konstrukcja	mgr inż.	Robert Taratuta	7131/18/2002	11.2007		